Ce dossier n'est indispensable que dans le cadre de l'activité 2 - *Traitement des données* de l'épreuve E.P. 1

NOM:	Numéro du candidat
Prénom:	

# BEP Techniques du Géomètre et de la Topographie

# Epreuve EP 1 Activité 2

# Traitement des données

# DOSSIER TECHNIQUE N°1

GROUPEMENT INTERACADEMIQUE II	BEP Techniques du Géomètre et de la Topographie	SESSION 2004	Durée : ACTIVITE 2 : TRAITEMENT DES DONNEES		Coeff. : 6 (EP1)
SECTEUR 8 - BATIMENT	EP 1 SAISIE ET TRAITEMENT DES DONNEES	Ecrite et pratique	4 h	DOSSIER TECHNIQUE N°1	Page DT 0 / 8

# DOSSIER TECHNIQUE

SOMMAIRE	
Sommaire	1 / 8
Repères de nivellement - Fiches descriptives	2/8
Différents types de repères de nivellement Abaque de correction atmosphérique	3/8
Plan du terrain avant division – Echelle : 1 : 500	4/8
Plan de masse du lotissement – Echelle : 1 : 500	5/8
Polygonale : croquis et données	6/8
Détails des implantations Coordonnées rectangulaires des points connus	7/8
Croquis de terrain Division de terrain : détail des constructions géométriques	8/8


GROUPEMENT INTERACADEMIQUE II	BEP Techniques	s du Géomètre et de la Topographie	SESSION 2004	Durée :	ACTIVITE 2 : TRAITEMENT DES DONNEES	Coeff. : 6 (EP1)
SECTEUR 8 - BATIMENT	EP 1 SAISIE	E ET TRAITEMENT DES DONNEES	Ecrite et pratique	4 h	DOSSIER TECHNIQUE N°1	Page DT 1 / 8

#### Repères de nivellement - Fiches descriptives


Réseau Français de Nivellement de précision Institut Géographique National Institut Géographique National Réseau Français de Nivellement de précision Repère: **U.A.M3 - 22** Repère : **U.A.M3 - 20** REPERE CYLINDRIQUE DU NIVELLEMENT GENERAL Type: M Type: B REPERE BOURDALOUE Calculé en : 1987 Observé en : 1962 Observé en : 1962 Calculé en : 1987 Département : LOIRE-A TLANTIQUE Département : LOIRE-A TLANTIQUE Numéro INSEE: 44209 Commune: TREILLIERES Commune: TREILLIERES Numéro INSEE: 44209 Quart: N.E. Feuille au 1 : 50000 : NANTES No: 1223 Feuille au 1 : 50000 : NANTES Quart: N.E. No: 1223 Voie suivie: D.537 Voie suivie : D.537 Côté : GAUCHE de NANTES à D.164 de NANTES à D.164 Côté : GAUCHE pk: 36.61 km Distance: 0.19 km du repère U.A.M3 - 21 Distance: 1.26 km du repère U A.M3 - 18 pk: 35.75 km Y = 266.18Coordonnées Lambert 2 X = 301.38Coordonnées Lambert 2 X = 301.32Y = 265.34Localisation du repère : Localisation du repère : AU LIEU-DIT "LA POSTE DE GESVRES", AU SUD DU CARREFOUR AVEC LA D.49 PONT SUR LE RUISSEAU "LE GESVRES" MAISON BUSSON ABOUT DU PARAPET AMONT, RIVE GAUCHE MUR DE FACADE OUEST, FACE D.537 A L'AXE A 0.28 M DE L'EXTREMITE NORD A L'AXE A 0.18 M AU-DESSUS DU SOL Repère signalé en bon état en 1995 Repère signalé en bon état en 1995 Altitude normale: 20.212 m Système d'altitude IGN 1969 Altitude normale: 56.433 m Système d'altitude IGN 1969 Institut Géographique National Réseau Français de Nivellement de précision Géographique National Réseau Français de Nivellement de précision Repère: **U.A.M3 - 23** Repère: **U.A.M3 - 21** REPERE BOURDALOUE Type: B REPERE BOURDALOUE Type: B Observé en : 1962 Calculé en : 1987 Observé en : 1962 Calculé en : 1987 Département : LOIRE-A TLANTIQUE Département : LOIRE-A TLANTIQUE Commune: GRANDCHAMPS-DES-FONTAINES Numéro INSEE: 44066 Numéro INSEE: 44209 Commune: TREILLIERES Feuille au 1 : 50000 : NANTES No: 1223 Quart: N.E. Feuille au 1 : 50000 : NANTES No: 1223 Quart: N.E. Voie suivie: D.537 Voie suivie: D.537 Côté : GAUCHE de NANTES à D.164 Côté : GAUCHE de NANTES à D.164 Distance: 0.90 km du repère U.A.M3 - 22 pk: 37.51 km Distance: 0.67 km du repère U.A.M3 - 20 pk: 36.42 km Y = 267.05Coordonnées Lambert 2 X = 301.13Coordonnées Lambert 2 X = 301.39Y = 266.00Localisation du repère : Localisation du repère : AU LIEU-DIT "LA SABLONNAIS" AU LIEU-DIT "LA POSTE DE GESVRES" MAISON RINCE JULIEN MAISON GUILLET JEAN SOUBASSEMENT DU MUR DE F ACADE NORD-EST, FACE ROUTE MUR DE F ACADE NORD-EST. FACE ROUTE A 1.94 M AU SUD DE LA PORTE D'ENTREE A 0.29 M AU NORD DE LA PORTE D'ENTREE A 1.00 M AU-DESSUS DU SOL A 0.64 M AU-DESSOUS DE L'ARETE SUPERIEURE Repère signalé en bon état en 1995 Repère signalé en bon état en 1995 Altitude normale: 52.872 m Altitude normale: 51.983 m Système d'altitude IGN 1969 Système d'altitude IGN 1969

GROUPEMENT INTERACADEMIQUE II	BEP To	echniques du Géomètre et de la Topographie	SESSION 2004	Durée :	ACTIVITE 2 : TRAITEMENT DES DONNEES	Coeff. : 6 (EP1)
SECTEUR 8 - BATIMENT	EP 1	SAISIE ET TRAITEMENT DES DONNEES	Ecrite et pratique	4 h	DOSSIER TECHNIQUE N°1	Page DT 2 / 8

#### Différents types de repères de nivellement Abaque de correction atmosphérique

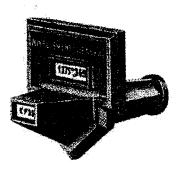



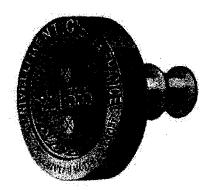


Repère à console

Repère cylindrique


Repère BOURDALOUE

Clichés I.G.N.

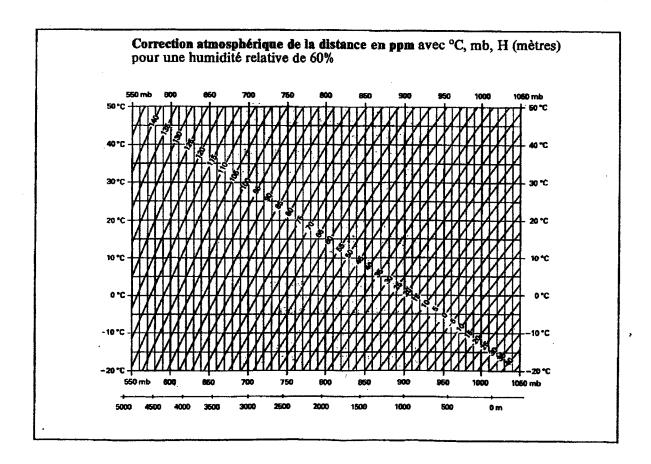


Abaque de détermination des ppm pour la station LEICA TC 600

GROUPEMENT INTERACADEMIQUE II	BEP Techniques du Géomètre et de la Topographie	SESSION 2004	Durée :	ACTIVITE 2 : TRAITEMENT DES DONNEES	Coeff. : 6 (EP1)
SECTEUR 8 - BATIMENT	EP 1 SAISIE ET TRAITEMENT DES DONNEES	Ecrite et pratique	4 h	DOSSIER TECHNIQUE N°1	Page DT 3 / 8

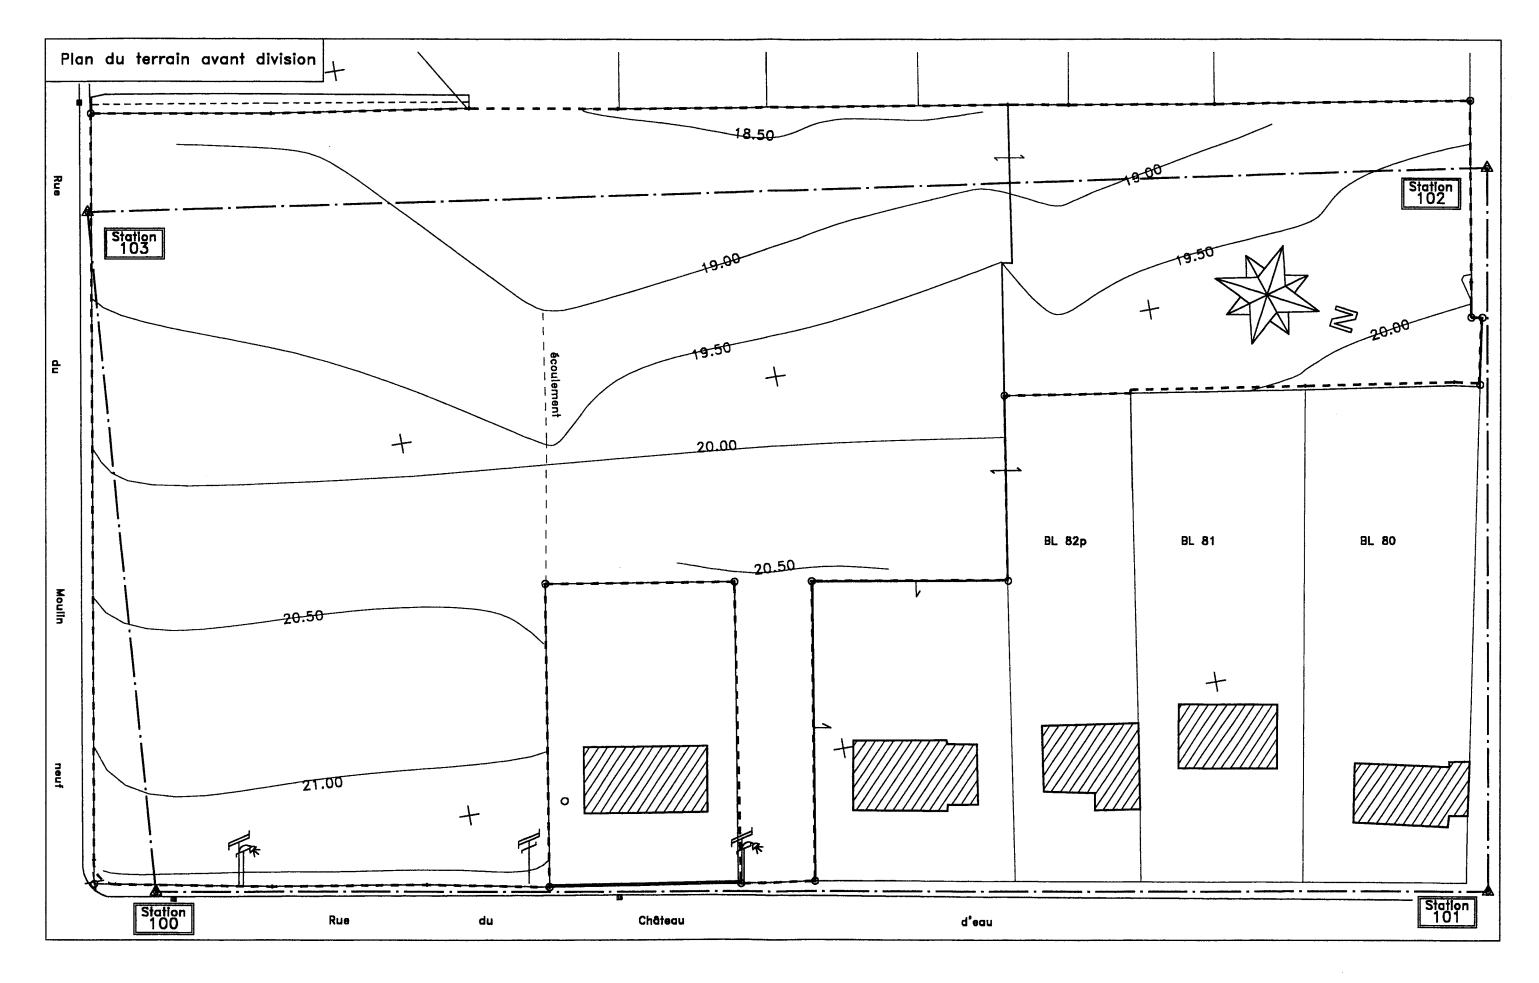


GROUPEMENT INTERACADEMIQUE II	BEP Techniques du Géomètre et de la Topographie	SESSION 2004	Durée :	ACTIVITE 2 : TRAITEMENT DES DONNEES	Coeff. : 6 (EP1)
SECTEUR 8 - BATIMENT	EP 1 SAISIE ET TRAITEMENT DES DONNEES	Ecrite et pratique	4 h	DOSSIER TECHNIQUE N°1	Page DT 4 / 8

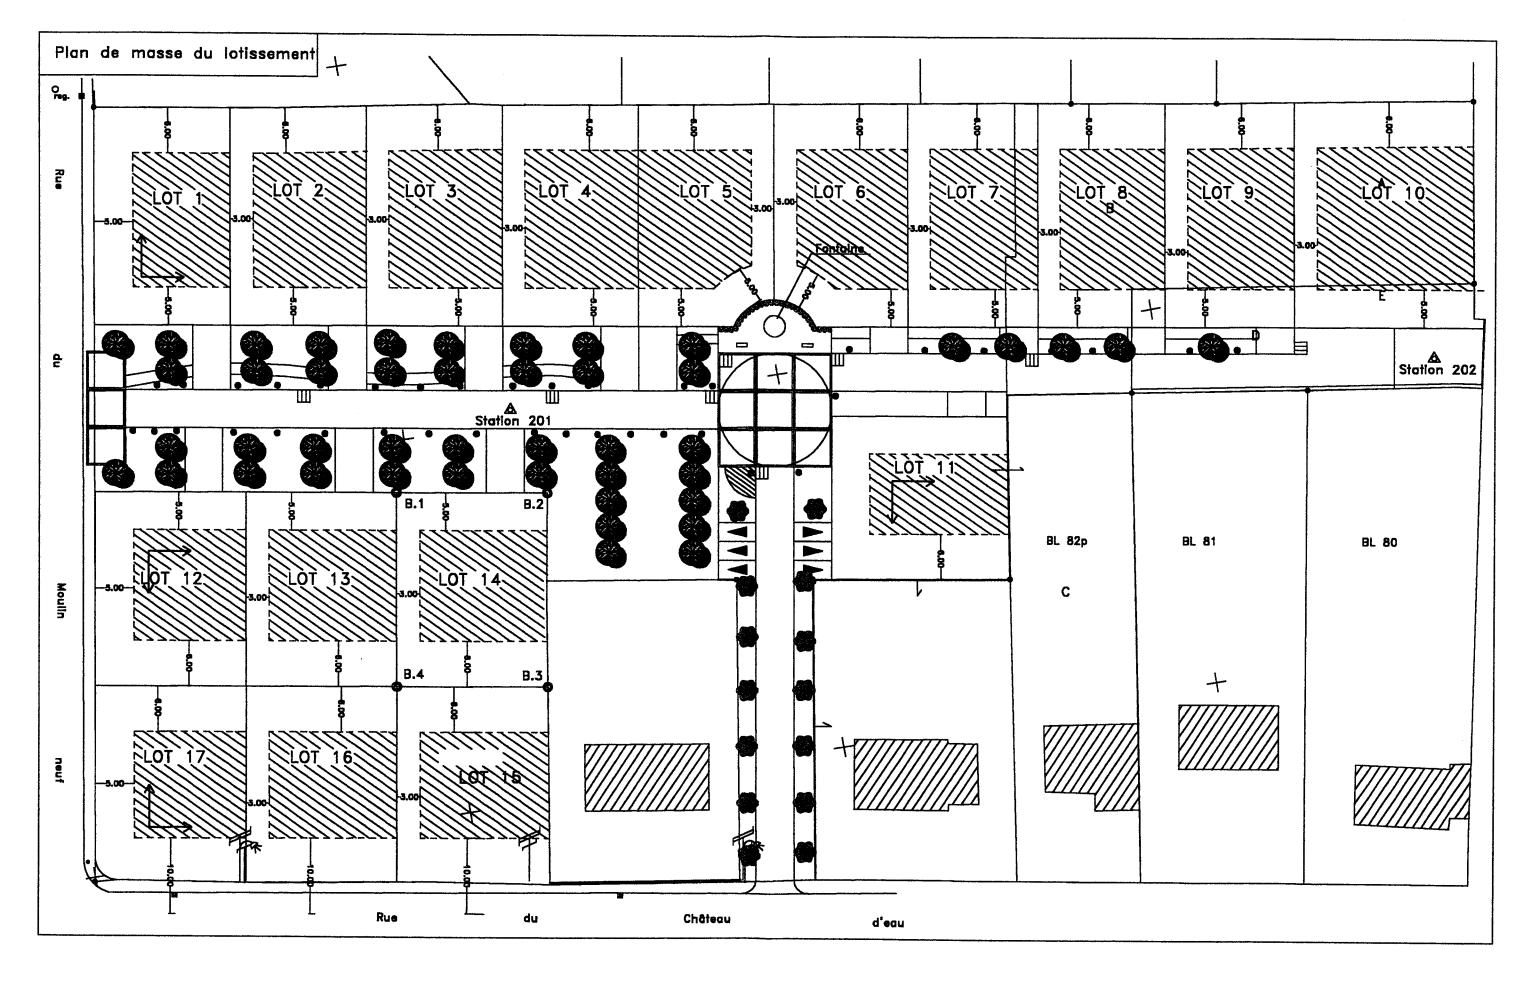


GROUPEMENT INTERACADEMIQUE II	BEP Techniques du Géomètre et de la Topographie	SESSION 2004	Durée :	ACTIVITE 2 : TRAITEMENT DES DONNEES	Coeff. : 6 (EP1)
SECTEUR 8 - BATIMENT	EP 1 SAISIE ET TRAITEMENT DES DONNEES	Ecrite et pratique	4 h	DOSSIER TECHNIQUE N°1	Page DT 5 / 8


Polygonale : croquis et données

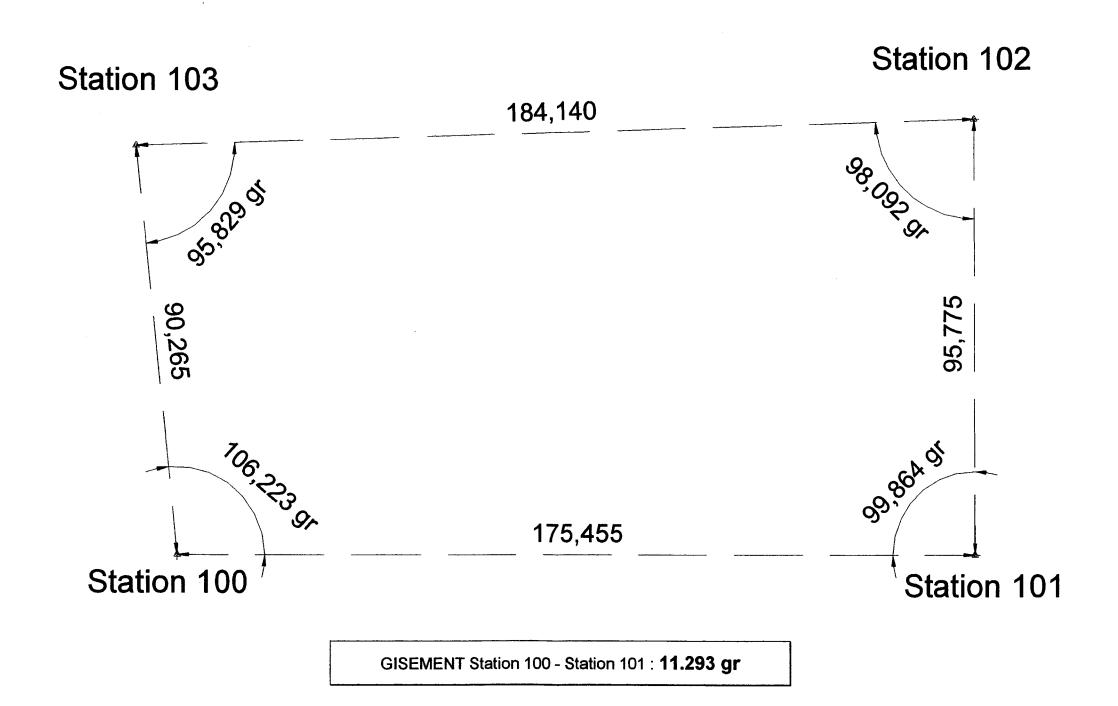

GROUPEMENT INTERACADEMIQUE II	BEP Techniques du Géomètre et de la Topographie	SESSION 2004	Durée :	ACTIVITE 2 : TRAITEMENT DES DONNEES	Coeff. : 6 (EP1)
SECTEUR 8 - BATIMENT	EP 1 SAISIE ET TRAITEMENT DES DONNEES	Ecrite et pratique	4 h	DOSSIER TECHNIQUE N°1	Page DT 6 / 8

### Calculs d'intersections - Schéma de principe Coordonnées rectangulaires des points connus

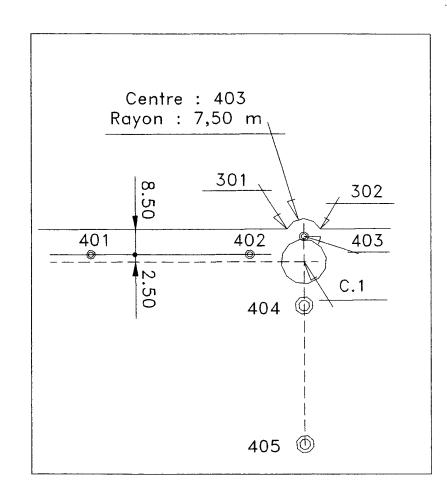

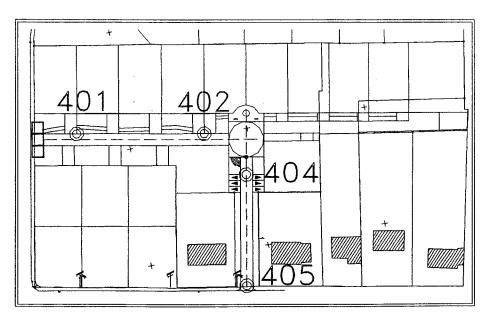


#### COORDONNEES RECTANGULAIRES - PROJET DE LOTISSEMENT

Pts	х	Y	Commentaires
100	552.703	807.675	Station de base (Polygonale)
201	498.545	864.529	Station
202	512.754	985.491	Station
B.1	506.739	847.814	Nouvelle borne
B.2	510.185	867.345	Nouvelle borne
B.3	535.450	862.917	Nouvelle borne
B.4	531.999	843.357	Nouvelle borne
401	489.662	828.723	Alignement voie
402	498.993	881.607	Alignement voie
403	496.194	900.277	Centre
404	519.221	896.214	Alignement voie
405	565.478	888.142	Alignement voie

GROUPEMENT INTERACADEMIQUE II	BEP Techniques du Géomètre et de la Topographie	SESSION 2004	Durée :	ACTIVITE 2 : TRAITEMENT DES DONNEES	Coeff. : 6 (EP1)
SECTEUR 8 - BATIMENT	EP 1 SAISIE ET TRAITEMENT DES DONNEES	Ecrite et pratique	4 h	DOSSIER TECHNIQUE N°1	Page DT 7 / 8

Croquis de terrain

Division de terrain : détail des constructions géométriques

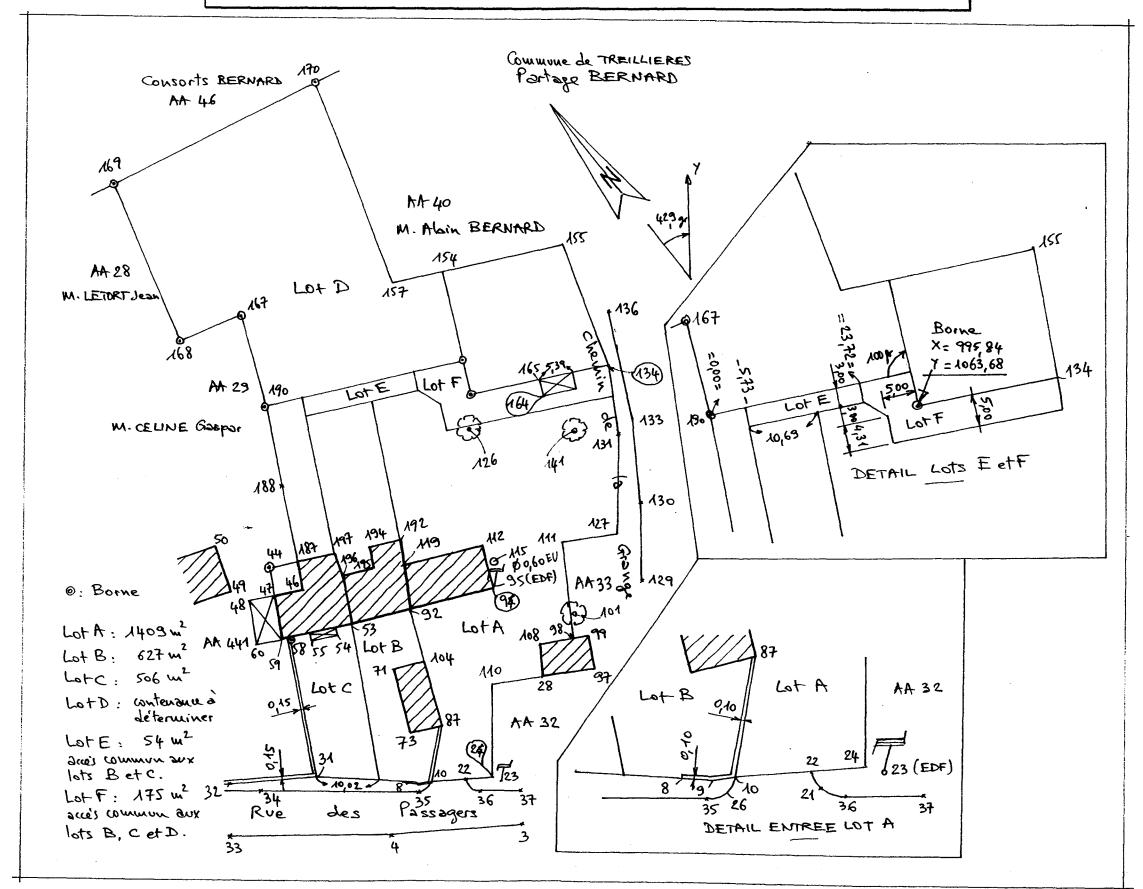

GROUPEMENT INTERACADEMIQUE II	BEP Techniques du Géomètre et de la Topographie	SESSION 2004	Durée :	ACTIVITE 2 : TRAITEMENT DES DONNEES	Coeff. : 6 (EP1)
SECTEUR 8 - BATIMENT	EP 1 SAISIE ET TRAITEMENT DES DONNEES	Ecrite et pratique	4 h	DOSSIER TECHNIQUE N°1	Page DT 8 / 8