

correction n'ont qu'une valeur indicative. Ils ne peuvent en aucun cas engager la responsabilité des autorités académiques, chaque jury Ces éléments de est souverain. Vous devez enlever les agrafes pour faciliter votre travail.

La numérotation des pages vous permettra de reconstituer votre dossier en fin d'épreuve.

	COMPOSITION DU DOSSIER				
	QUESTIONS	Page	Note obtenue		
1	Décoder et analyser des plans d'architecte	2/9	/20		
2	Décoder et analyser des documents techniques	3/9	/23		
3	Décoder et analyser des documents techniques	4/9	/15		
4	Analyser des documents techniques fabricant et évaluer des quantités	5/9	/35		
5	Analyser des documents techniques fabricant et évaluer des quantités	6/9	/28		
6	Traduire graphiquement une solution technique	7/9	/36		
7	Organiser le déroulement des tâches	8/9	/25		
8	Décoder et analyser des documents techniques	9/9	/18		

Récapitulation des notes

/200

TOTAL sur:

/20

CORRIGÉ TRA VAIL DE DOSSIER

BEP

FINITION

Dominante:

Plâtrerie, Plâtres & Préfabriqués

preuve : **EP2**

Analyse d'un dossier et rédaction d'un mode opératoire

IMPORTANT:

Pour répondre aux questions posées ci-après et réaliser le travail demandé, vous devez consulter le **dossier technique** qui vous a été remis conjointement

Avant de formuler une réponse, analysez avec toute l'attention voulue les documents. Soignez la présentation.

Ce dossier sera récupéré en totalité en fin de l'épreuve.

Groupement inter académique II		Session	Code	e
		2005		5-0017
Examen et spécialité				
BEP FINITION	dom. P.P.P.			
Intitulé de l'épreuve				
EP2 : Analyse d'	un dossier et rédaction d'u	n mode opératoire		
Туре	Facultatif: date et heure	Durée	Coefficient	N° de page / total
Corrigé		4 heures	6	C1/9

<u>S'informer</u>

1	Décoder et analyser les p	olans d'architecte			
On do	onne :				
•	Le plan du rez de chaussée La coupe B-B La coupe C-C	NIVEAU 0	page : page :	4/13	
On de	emande :				
1.1 :	Rechercher les cotes de niv	eau fini du HALL , d	u REPAS e	et du SEJOUR :	
	Réponses :				
	HALL:	+ 0.34			2 points
	REPAS :	+ 0.34			2 points
	SEJOUR:	0.00			2 points
.2 :	Donner la définition complè	te de l'abréviation "	HSP 250	" indiquée dans le HA	LL:
	Réponse :				
	HSP 250 veut dire :	Hauteur Sous Pla	fond 2.5	50 m	2 points

Rechercher les différentes HSP des pièces du Niveau 0 listées ci-dessous : Réponses : Cuisine: HSP 2.35 2 points HSP 2.50 Chambre 1: 2 points Séjour : **HSP 2.80** 2 points 1.4: Retrouver à quel type d'agencement appartiennent les parties repérées A et B: Réponses : Partie repérée A: Placard HALL 3 points

Total 1 Décoder et analyser les plans d'architecte : / 20 points

Placard CHAMBRE 1

3 points

Partie repérée B :

Examen et spécialité	Rappel codage
BEP FINITION dom. P.P.P.	5-0017
Intitulé de l'épreuve	N° de page
EP2 : Analyse d'un dossier et rédaction d'un mode opératoire	C 2/9

<u>S'informer</u>

2 Décoder et analyser des documents techniques

On donne:

Les plans architecte pages: 2 à 5/13
Les extraits du CCTP lot n° 9 " Plâtrerie et Isolation " pages: 6 à 9/13
Les fiches techniques fabricant pages: 11 à 13/13

On demande:

2.1 : Compléter ci-dessous, le tableau concernant l'identification des plaques de plâtre utilisées pour la réalisation des plafonds des pièces du rez de chaussée NIVEAU 0 et indiquer la nature du support d'accrochage :

Nom de la pièce	Type de plaque	Nature du support d'accrochage
HALL	BA 13	plancher bois
CUISINE	BA 13	plancher bois
SEJOUR	BA 13	plancher bois
REPAS		_
W.C	BA 13	plancher bois
BAINS 1	BA 13	plancher bois
CHAMBRE 1	BA 13	plancher bois
CELLIER – LINGERIE	BA 13	dalle B.A.
CHAUFFERIE	BA 18	plancher bois

16 points

2.2 :	Rechercher quelles dispositions constructives ont été prévues, pour habiller verticalement l'espace au droit des plafonds suspendus du Rez de chaussée :			
	Réponse :			
	Dispositions constructives prévues : des joues et de	s retombées		
		2 points		
2.3 :	Indiquer quelle disposition constructive a été prévue, co des ossatures des cloisons de distribution isolantes et non			
	Réponse :			
	Disposition prévue : elle est adaptée à la hauteur	sous plafond		
		2 points		
2.4 :	Donner la nature et le type d'isolation horizontale prévue sur les plafonds plaque de plâtre en plancher haut du rez-de-chaussée NIVEAU 0 :			
	Réponse complète :			
	Nature et type d'isolation prévue : laine de verre	monocouche,		
	type IBR avec pare-vapeur de chez ISOVER de 100	mm d'épaisseur		
		3 points		
	Total 2 Décoder et analyser les documents teci	hniques: / 23 points		
Γ	Examen et spécialité	Rappel codage		
	BEP FINITION dom. P.P.P. Intitulé de l'épreuve	5-0017 N° de page		
	EP2 : Analyse d'un dossier et rédaction d'un mode opératoire	C 3/9		

S'informer

3 Décoder et analyser des documents techniques

On donne:

Les plans architecte pages : 2 à 5/13
 Les extraits du CCTP lot n° 9 " Plâtrerie et Isolation " pages : 6 à 9/13

On demande:

- 3.1 : Repérer et mettre en couleur sur le plan du rez-de-chaussée NIVEAU 0 ci-contre :
 - a) en jaune :
 les cloisons de distribution isolantes
 type PLACOSTIL de 100/70 et 72/48,
 y compris les parties hautes*
 au droit des passages de porte.


5 points

b) en bleu:
 les cloisons de distribution non isolantes
 type PLACOSTIL de 72/48,
 y compris les parties hautes*
 prévues sur placards HALL / CUISINE
 et au droit des passages de porte.

5 points

c) en correspondance de couleur :
les parties hautes seront identifiées par
un trait interrompu dans la couleur
correspondante au type de la cloison
de distribution.

5 points

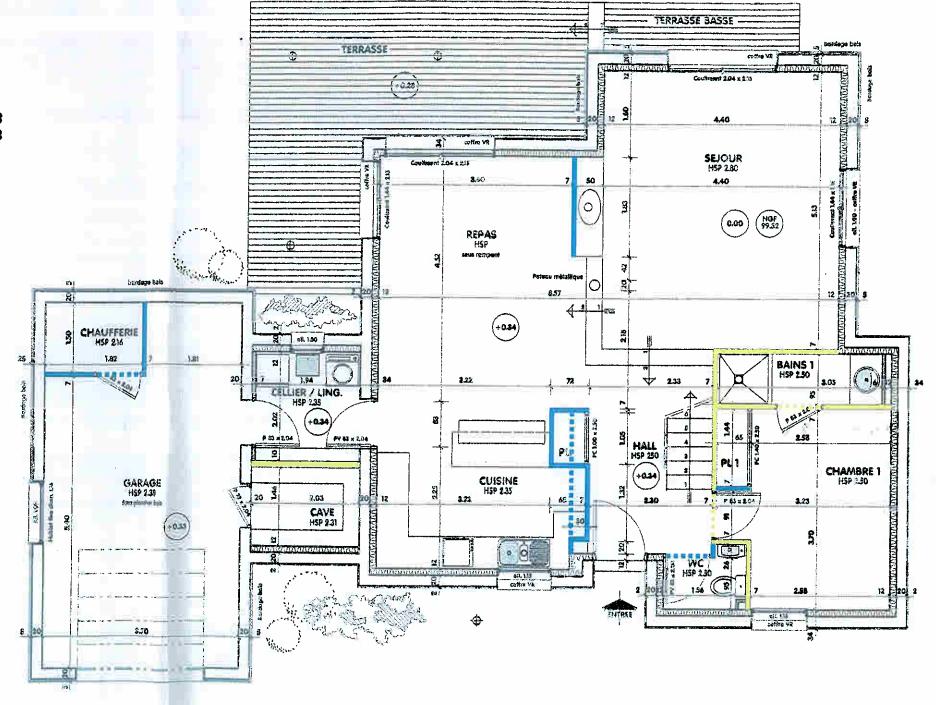

Total 3 Décoder et analyser les documents techniques :

/ 15 points

Examen et spécialité	Rappel codage
BEP FINITION dom. P.P.P.	5-0017
Intitulé de l'épreuve	N° de page
EP2 : Analyse d'un dossier et rédaction d'un mode opératoire	C 4/9

<u>Traiter et décider</u>

4 Analyser les documents techniques et évaluer les quantités

On donne:

Les plans architecte pages : 2 à 5/13
Les extraits du CCTP lot n° 9 " Plâtrerie et Isolation " pages : 6 à 9/13

On demande:

4.1 : Etablir le métré des surfaces* concernant les cloisons de distribution isolantes type PLACOSTIL de 100/70 et 72/48, en renseignant les tableaux ci-dessous :

*ouvertures déduites

Cloison isolante 100/70			
Localisation	Détails des opérations	Résultats	
Séparation CAVE	2.03 x 2.41 =	4.89 m²	
	Surface Totale	4.89 m²	

3 points

Cloison isolante 72/48			
Localisation	Détails des opérations	Résultats	
CHAMBRE 1 + BAINS 1	3.23 + (0.95 + 0.07 + 1.44 + 0.07 + 0.91 + 0.07) + 0.65 + (0.95 + 0.26) + 2.30* = 10.90 m 10.90 x 2.50 = 27.25 m ² à déduire : (0.83 x 2.04) x 2 = - 3.39 m ² = *2.30 = 8.57 - (3.22 + 0.72 + 2.30)	23.86 m²	
	Surface Totale (tolérance admise : +5 %)	23.86 m²	

6 points

4.2 : Etablir le métré des surfaces* concernant les cloisons de distribution non isolantes type PLACOSTIL de 72/48, en renseignant le tableau ci-dessous : *ouvertures déduites

Localisation	Détails des opérations	Résultats
Séparation REPAS/SEJOUR	1.83 x (2.80 - 0.34) =	4.50 m²
CHAMBRE 1	0.65 x 2.50 =	1.63 m²
WC	0.26 + 0.91 = 1.17 m 1.17 x 2.50 = 2.93 m ² à déduire : (0.83 x 2.04) = - 1.69 m ² =	1.24 m²
CUISINE + HALL + REHAUSSE SUR	0.72 + 0.68 + 1.05 + 1.32 + 0.30 + 0.20 = 4.27 m 4.27 x 2.35 = 0.20 + 1.32 + 1.05 + 0.07 = 2.64 m	10.03 m²
PLACARDS	2.64 x (0.15+ 0.26) =	1.08 m²
CHAUFFERIE	1.82 + 1.30 + 0.07 = 3.19 m 3.19 x 2.16 = 6.89 m ² à déduire : (0.83 x 2.04) = - 1.69 m ² =	5.20 m²
	Surface Totale (tolérance admise : + 5 %)	23.68 m²

26 points

Total 4 Analyser les documents techniques et évaluer les quantités : / 35 points

Examen et spécialité	Rappel codage
BEP FINITION dom. P.P.P.	5-0017
Intitulé de l'épreuve	N° de page
EP2 : Analyse d'un dossier et rédaction d'un mode opératoire	C 5/9

Traiter et décider

Analyser les documents techniques et évaluer les quantités

On donne:

• Les plans architecte • Les extraits du CCTP lot n° 9 " Plâtrerie et Isolation "

pages: 2 à 5/13 pages: 6 à 9/13

• Les fiches techniques fabricant

pages: 11 à 13/13

On demande:

Evaluer les quantités exactesde matériaux nécessaires à la réalisation pour 30.00 m² valeur de cloison de distribution isolante type PLACOSTIL 72/48* :

QUANTITATIF

Cloison isolante 72/48: 30.00 m² Quantités totales Quantités au m² x.... par m² Unité Nom du produit de cloisons de cloisons $2.10 \times 30.00 = 63.00 \text{ m}^2$ 2.10 m^2 Plaque PLACO BA 13 $0.90 \times 30.00 = 27.00 \text{ m}$ 0.90 m Rail Placostil R48 $2.10 \times 30.00 = 63.00 \text{ m}$ 2.10 Montant Placostil M48 m $22 \times 30.00 = 660$ 22 U Stilvis TTPC 25 ou 35 mm $2 \times 30.00 = 60$ 2 U Stilvis TRPF 13 mm $2.80 \times 30.00 = 84.00 \text{ m}$ 2.80 Bande pour joints m Enduit pâte prêt à l'emploi $0.9410 \times 30.00 = 28.20 \text{ kg}$ 0.940 kg Placomix

14 points

5.2: Etablir la commande à partir des unités de vente spécifiées dans les documents techniques du fabricant :

BON DE COMMANDE

Cloison isolante 72/48: 30.00 m ²			
Unité de vente	Commande		
1.20 m x 2.50 m	63.00 : 3.00 = 21		
300 cm	27.00 : 3.00 = 9		
249 cm	63.00 : 2.49 = 25.30 = 2		
boîte de 1000	1		
boîte de 500	1		
rouleau de 23 m (ou) rouleau de 150 m	84.00 : 23 = 3.65 = 4 84.00 : 150 = 0.56 = 1		
seau de 5 (ou) seau de 25 kg	28.20 : 5 = 5.64 = 6 28.20 : 25 = 1.12 = 2		
	Unité de vente 1.20 m x 2.50 m 300 cm 249 cm boîte de 1000 boîte de 500 rouleau de 23 m (ou) rouleau de 150 m seau de 5 (ou)		

14 points

Analyser les documents techniques et évaluer les quantités : / 28 points Total 5

Examen et spécialité	Rappel codage
BEP FINITION dom. P.P.P.	5-0017
Intitulé de l'épreuve	N° de page
EP2 : Analyse d'un dossier et rédaction d'un mode opératoire	C 6/9

^{*}solution technique choisie : montant simple entraxe 60 cm.

Traiter et décider

6 Traduire graphiquement une solution technique

On donne:

Le plan du NIVEAU 0 à l'échelle 1 : 20 page : ci-contre
Les extraits du CCTP lot n° 9 " Plâtrerie et Isolation " page : 8/13
Les fiches techniques fabricant pages : 11 à 13/13

On demande:

6.1 : Réaliser au crayon et à main levée, sur le plan partiel du NIVEAU 0 ci-contre :

L'implantation* à l'échelle 1: 20, des montants M48/35 à prévoir pour l'ossature des cloisons de distributions isolantes de type PLACOSTIL 72/48 de la CHAMBRE 1 et du BAINS 1 repérées en gris sur le plan.

* y compris les parties hautes en imposte au dessus des portes.

NOTA:

- o Solution technique choisie: montant simple entraxe 60 cm.
- o Représentation au 1 : 20 d'un montant M48/35 donné à titre d'exemple : **C**

Total 6 Traduire graphiquement une solution technique: / 36 points

Barème de notation :

a) Implantation conforme des montants M48/35 :

cloison BAINS 1 coté séjour : 5 points cloison BAINS 1 coté chambre 1 y compris imposte : 10 points

cloison BAINS 1et CHAMBRE 1 coté hall y compris imposte : 10 points

cloisons CHAMBRE 1 coté lavabo WC et coté cuvette WC: 7 points

b) Qualité de représentation des éléments demandés à l'échelle 1 : 20 : 4

Examen et spécialité

BEP FINITION dom. P.P.P.

Intitulé de l'épreuve


EP2: Analyse d'un dossier et rédaction d'un mode opératoire

Rappel codage

5-0017

N° de page

C 7/9

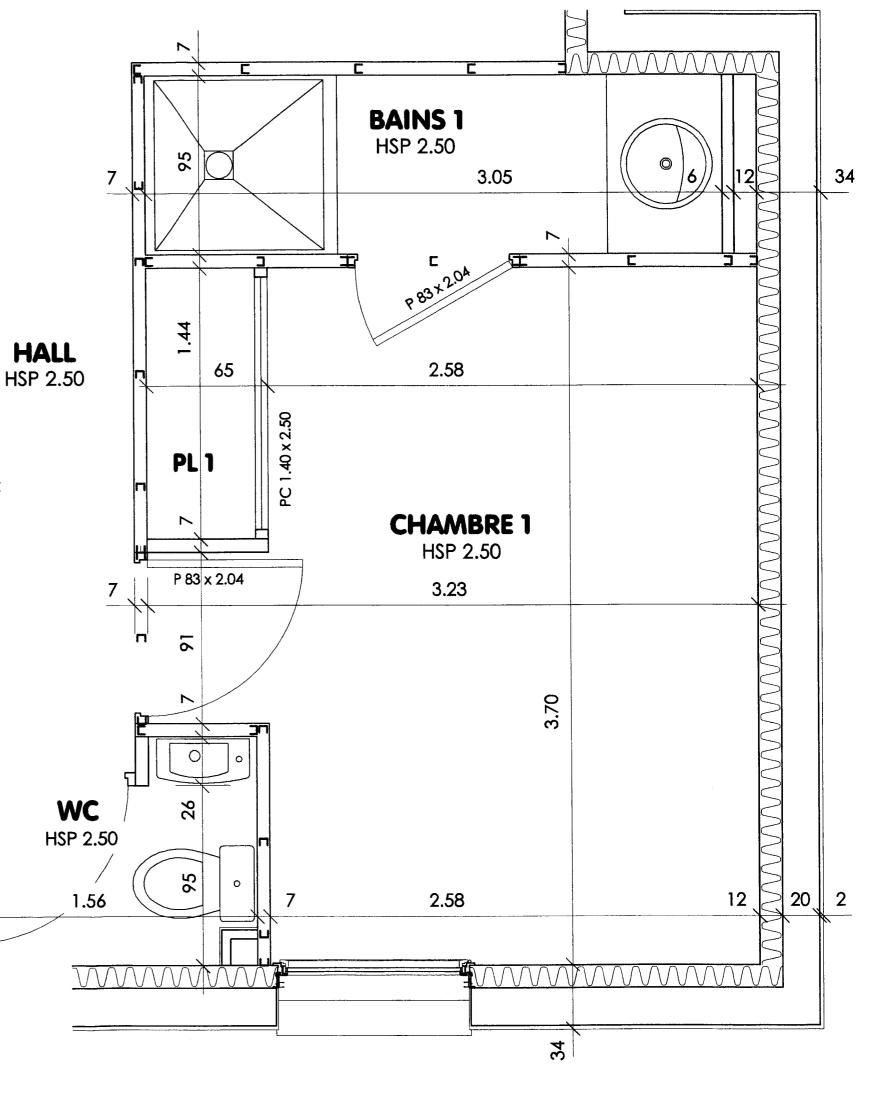

<u>Traiter et décider</u>

7 Organiser le déroulement des tâches

On donne:

• Les fiches techniques fabricant pages : 11 à 13/13

On demande:

7.1: Renseigner le tableau ci-contre

Décrire dans un ordre chronologique les différentes phases d'exécution

pour le traitement des joints en partie courante :

Traitement des joints en partie courante			
N° des Phases d'exécution	Description technique par phase	Outillage	
1	Vérifier l'état du support (vis, épaufrures).		
2	Reboucher les trous supérieurs à 2 ;3mm au mortier adhésif.	Spatule	
3	Garnir soigneusement l'aminci entre plaques (1ère couche de collage de la bande).	de 12 cm	
4	Placer la bande sur l'enduit, bien centrée sur l'axe du joint.	ır l'axe du	
5	Serrer la bande pour éliminer l'excédent d'enduit sans exagérer. (un manque d'enduit peut entraîner le collage défectueux de la bande et un cloquage).		
6	Recouvrir une première fois la bande (2 ^{ème} couche de collage de la bande) et bouchage des têtes de vis.	Couteau ou platoir	
7	Après durcissement de la première couche : Recouvrir une deuxième fois la bande d'une couche de finition, en la faisant déborder de 2 à 5 cm au delà de l'aminci Passer une seconde couche sur les têtes de pointes ou de vis.	large	

25 points

Total 7 Organiser le déroulement des taches : / 25 points

Examen et spécialité	Rappel codage
BEP FINITION dom. P.P.P.	5-0017
Intitulé de l'épreuve	N° de page
EP2 : Analyse d'un dossier et rédaction d'un mode opératoire	C 8/9

Traiter et décider

8 Décoder et analyser des documents techniques

On donne:

Les extraits du CCTP lot n° 9 " Plâtrerie et Isolation " pages : 6 à 9/13
Le planning d'exécution page : 10/13

On demande:

8.1: Rechercher pour le lot "PLATRERIE - ISOLATION " et le lot "PEINTURE", les renseignements concernant le nom de chaque intervenant, la période et la durée totale de leur intervention.

Compléter le tableau ci-dessous :

PLANNING D'EXECUTION (EXTRAIT)

LOT	Nom de l'intervenant	Date de début d'intervention (N° de semaine)	Date de fin d'intervention (N° de semaine)	Durée totale de l'intervention
PLATRERIE ISOLATION	CHANTELAUZE	S.6	S.12	6 semaines
PEINTURE	Maître d'ouvrage M. & ME LAFARGE	S.13	S.19	5 semaines

8 points

8.2 : Identifier le nom de l'intervenant qui doit approvisionner les huisseries des blocs-portes prévues de mettre en oeuvre dans les cloisons de distribution PLACOSTIL :

Réponse :

Nom de l'intervenant : le Maître d'ouvrage : M. & ME. LAFARGE. 2 points


8.3 : Préciser le N° de semaine de son intervention:

Réponse :

Intervention semaine N°: semaine N° 7 2 points

3.4 : Décoder les différentes informations indiquées sur la plaque signalétique de l'outil portatif que vous utilisez pour le vissage des plaques de plâtre et compléter le tableau ci-dessous :

FICHE SIGNALETIQUE

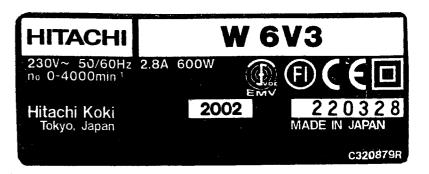

Renseignements spécifiques	Réponses
Tension de l'outil portatif	230 V
Type de courant admis	Courant alternatif
Puissance maximale délivrée	600 W
Intensité maximale fournie	2,8 A
Signification du symbole	Classe II Double isolation Protection contre les chocs électriques

6 points

Total 8 Décoder et analyser des documents techniques : / 18 points

Examen et spécialité	Rappel codage
BEP FINITION dom. P.P.P.	5-0017
Intitulé de l'épreuve	N° de page
EP2 : Analyse d'un dossier et rédaction d'un mode opératoire	C 9/9