# SESSION 2008 BREVET PROFESSIONNEL COUVREUR E1

Etude technologique, préparation et suivi d'une réalisation

## DOSSIER TECHNIQUE

#### Sommaire

Contenu	Page
C.C.T.P.	D.T 2/8
PLANS DE MASSE ET DE SITUATION	D.T 3/8
FACADES	D.T 4/8
COUPE A.A	D.T 5/8
PLAN DU REZ DE CHAUSSEE	D.T 6/8
COMBLE	D.T 7/8
DOCUMENTS TECHNIQUES	D.T 8/8

		-T
BREVET PROFESSIONNEL COUVREUR	23211	D.T
Unité U1 - Epreuve : E1 : Etude technologique, préparation et suivi d'une réalisation.  Coefficient : 4	Session 2008	1/0
Partie écrite : 4 Heures 30		1/0

#### DEPARTEMENT DU PAS DE CALAIS

#### **VILLE DE CREPY**

PROPRIETE DE Mr & Mme CARTON
56 RUE DE L'EGALITE

Construction d'une MAISON INDIVIDUELLE

DOSSIER DE CONSTRUCTION

#### C.C.T.P

#### **DESCRIPTIF SOMMAIRE**

#### **LOT: COUVERTURE**

#### A) SOUS TOITURE:

Ecran en feutre bitume type " 36s fel'x" ou identique. Pose tendue sur chevron avec contre lattage 40 x 27 mm cloué.

En égout, la sous toiture descendra dans la gouttière ; en faitage, elle s'arrêtera à 100 mm de ce dernier.

#### B) <u>COUVERTURE EN ARDOISES</u>: (ZONE 1 SITE NORMAL)

Couverture en ardoises naturelles, posées aux crochets inox peints.

Liteaux bois 40 x 14mm.

Ardoises type ASPIGAL modèle 320 x 220 mm.

Arêtiers fermés en ardoise.

#### C) ZINGUERIE:

Départ de la couverture sur bande ventilée zinc.

Faîtage une (1) pièce en zinc avec ourlets, maintenu par étriers de faîtage.

Sorties des ventilations en zinc.

Chatières du commerce pour la ventilation de la sous face de toiture.

Abergements des souches de cheminées en zinc, avec solin et mortier bâtard.

Couverture de la croupe sur pignon droit en zinc à tasseaux.

#### D) <u>FENETRE DE TOIT</u>:

A rotation, compris pièces de raccord pour ardoise. Les dimensions sont indiquées sur le plan d'architecte.

#### E) **EVACUATION DES EAUX PLUVIALES**:

Gouttières pendantes 1/2 rondes en zinc avec talons d'extrémités et naissances à moignon conique pente 3 mm / m.


Fixation des crochets vadot sur bandeaux bois.

Tuyaux de descente en zinc de diamètre approprié, avec dauphins fonte de 1,00 m pénétrant dans les regards en attente.

Fixation par colliers avec une bague de dilatation.

PLAN DE MASSE Echelle: 1:500<sup>e</sup>


PLAN DE SITUATION Echelle: 1:10.000°

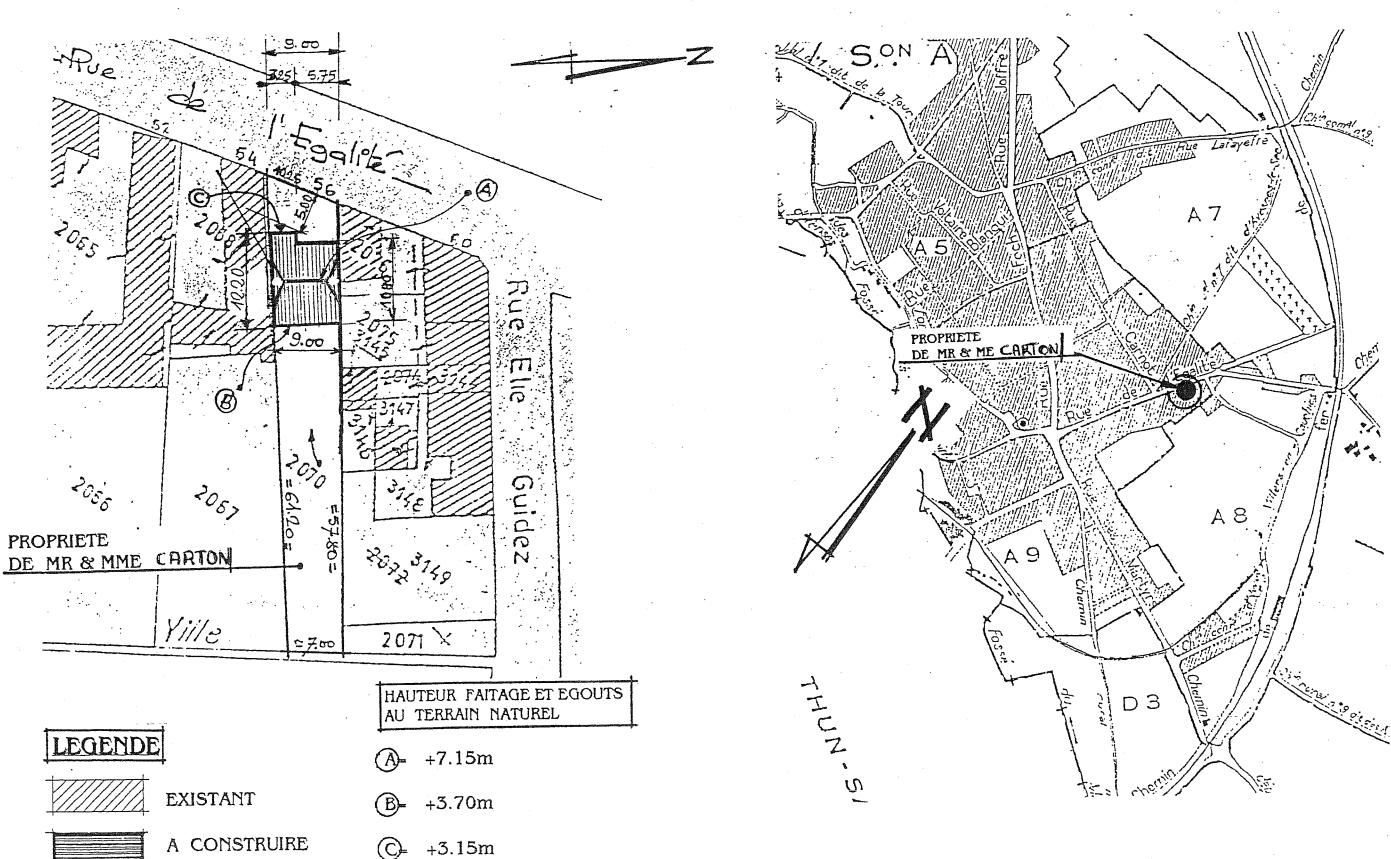


ECHELLE 1:100°

### FACADE OUEST




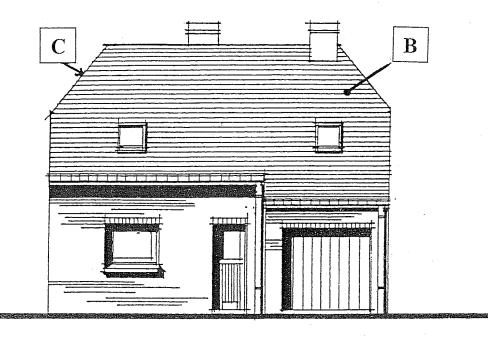


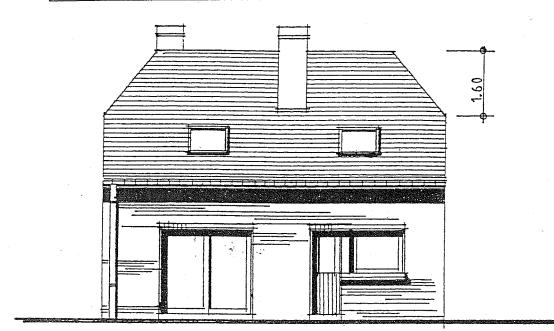


## FACADE NORD


FACADE SUD

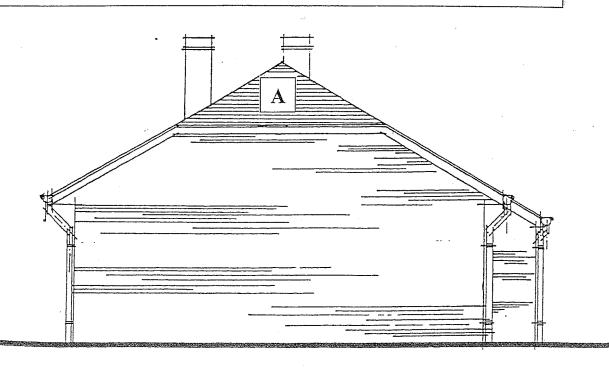

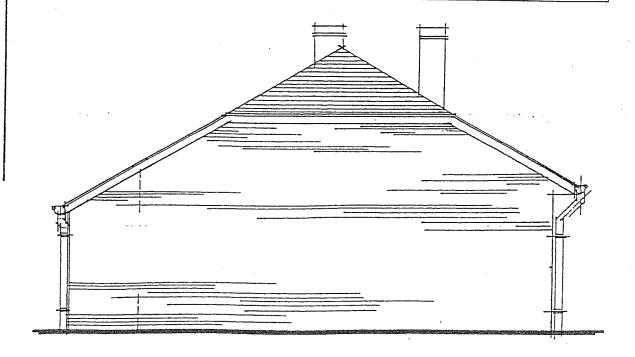

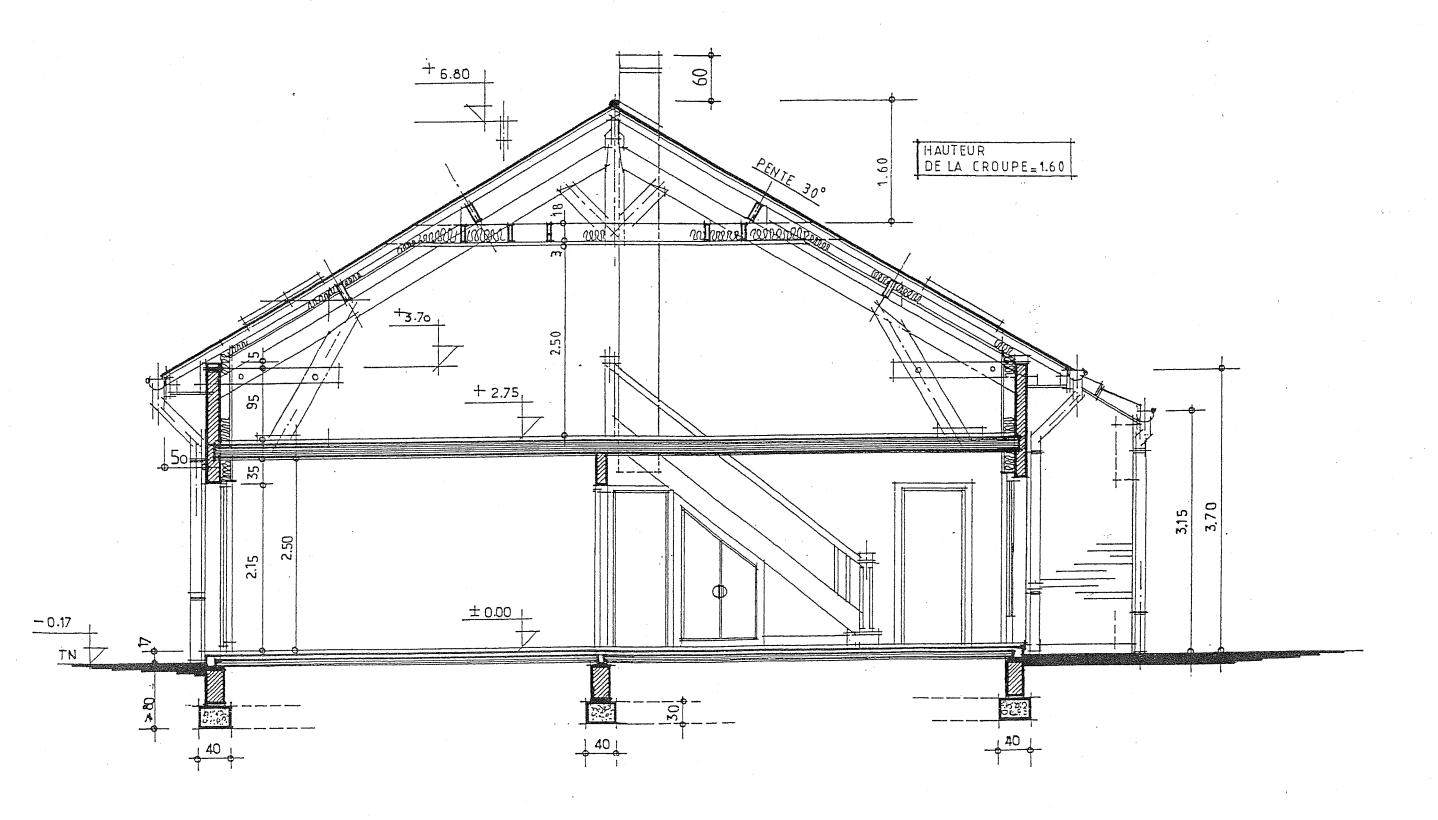

9.00

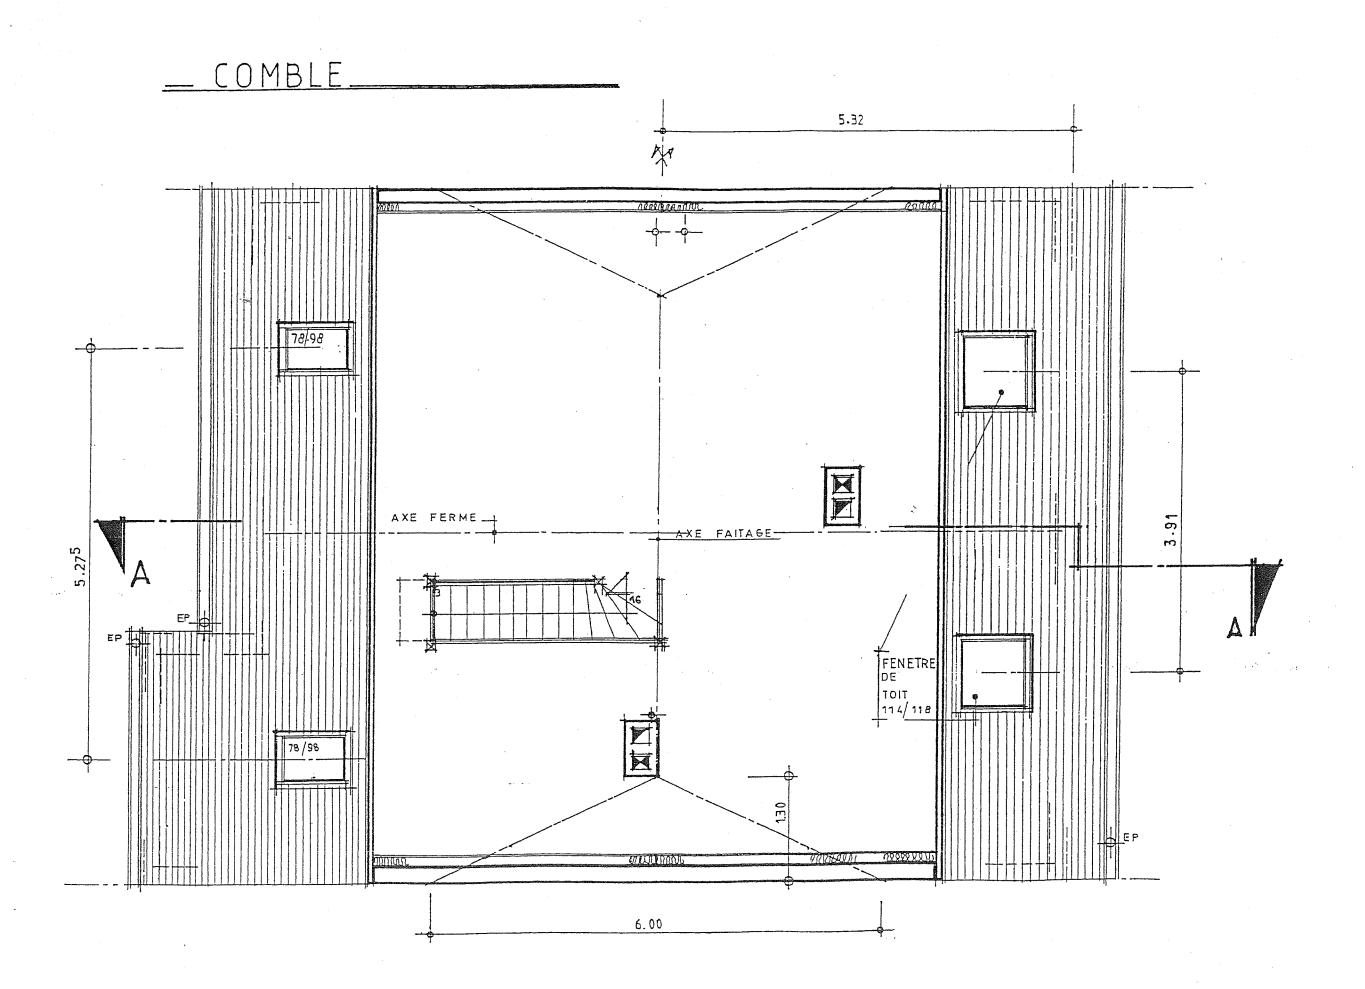

#### DETERMINATION DES SECTIONS ET PENTES DES GOUTTIERES ET CHENEAUX.

La section des chéneaux est fonction de la surface de couverture à desservir, ainsi que de leurs propres pentes. La surface à prendre en compte est la projection de la couverture sur un plan horizontal.

Les chéneaux doivent être établis de telle sorte que les eaux pluviales soient conduites le plus rapidement possible vers les tuyaux de descentes et, à cet effet, on évitera de donner aux chéneaux une pente inférieure à 0,005 m par mètre.

Le DTU 60.11 indique les sections en cm² à donner en basse pente pour des conduits de section demi-circulaire sur la base d'un débit de 3 litres à la minute et par mètre carré (voir tableau 1).

Pour les chéneaux de section rectangulaire ou trapézoïdale, les sections indiquées sur le tableau seront augmentées de 10 % et pour les sections triangulaires de 20 %.


Tableau 1: Sections (cm²)

Surface en plan	Pente du conduit (mm/m)								
des toitures desservies (m²)	≤ 1	2	3	5	7	10	15	20	
20	65	50	45 ~	35	30	30	25	20	
30	85	. 70	60	50	. 45	40	35	30	
40	105	80	70	60	55	50	40	35	
50	120	95	85	. 70	65	55	50	45	
60	140	110	95	80	70	60	55	50	
70	155	120	105	90	80	70	60	55	
80	170	135	115	95	. 85	75	65	60	
90	185	145	125	100	95	85	70	65	
100	200	155	135	. 115	100	90	80	70	
110	215	170	145	120	110	95	85	75	
120	230	180	155	130	115	100	90	80	
130	240	190	165	135	120	105	95	85	
140	. 255	200	170	145	130	115	100	0e	
150	265	210	180	150	135	120	105	95	
160	280	220	190	160	. 140	125	110	100	
170	290	230	200	165	145	130	115	. 100	1
180	305	240	205	170	150	135	120	105	
200	330	255	220	185	165	145	125	115	
250	385	300	260	215	190	170	145	135	
300	440	340	295	245	.220	195	165	150	
350	490	380	330	275	245	215	185	170	
400	540	420	365	305	270	235	205	185	
450	585	460	395	330	290	255	225	200	
500	635 .	490	425	355	315	275	240	215	
600	720	560	485	405	360	315	275	245	
700	805	630	540	450	400	350	305	275	
800	890	690	595	495	440	385	335	305	
900	965	750	650	540	480	420	365	330	
1 000	1 045	810	700	.585	515	455	395	355	

Diamètre intérieur	Surface en plan			
des tuyaux	des toitures desservies			
(cm)	(m²)			
6 .7 8 9 10 11 12 13 14 15	40 55 71 91 113 136 161 190 220 253 287			

DETERMINATION DES SECTIONS DES TUYAUX DE DESCENTE ET DES DEVELOPPEMENTS DES GOUTTIERES.

Section de gouttiere cm2	Developpement de gouttiere cm
18	16
57	25
113	33

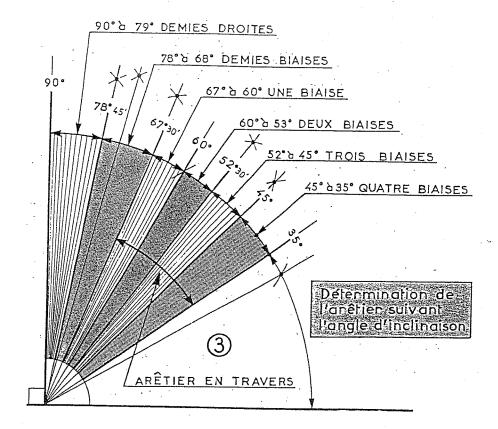

#### COUVERTURE AU CROCHET

