



SERVICES CULTURE ÉDITIONS
RESSOURCES POUR
L'ÉDUCATION NATIONALE

Ce document a été numérisé par le CRDP de Caen pour la
Base Nationale des Sujets d'Examens de l'enseignement
professionnel

EP1

DOSSIER TECHNIQUE

Composition:

- | | |
|---------------------------------|----------|
| - Descriptif | Page 2/8 |
| - Situation et notice paysagère | Page 3/8 |
| - Façades et coupes | Page 4/8 |
| - Plans RDC et étage | Page 5/8 |
| - Plans de fabrication ossature | Page 6/8 |
| - Pignon ossature | Page 7/8 |
| - Plans console à langer | Page 8/8 |

BEP MÉTIERS DU BOIS

Base Nationale des Sujets d'Examens de l'Enseignement Professionnel
Réseau Scénar

Session	Code			
2010	10 020			
Examen et spécialité				
BEP Métiers du bois				
Intitulé de l'épreuve				
EP1 Etude technologique et préparation				
Type :	Facultatif : date et heure	Durée	Coefficient	N° de page / total
Dossier technique		4h00	4	1/8

PROPRIETE DE : Mr et Mme LAGADEC Rémy et
Mlle TREGUESTEL Emeline

MAITRE D'OUVRAGE :

Lieu dit : Langatré
56 150 ALLAIRE

MAITRE D'OEUVRE :

CAHIER DES CLAUSES TECHNIQUES PARTICULIERES

GENERALITES

REGLEMENT GENERAUX

Les travaux devront être exécutés conformément aux règles de l'art et aux documents suivant les normes en vigueur au moment de l'exécution du présent marché, et plus particulièrement :

Prescriptions des D.T.U (documents techniques unifiés). Normes AFNOR.

Prescriptions du R.E.E.F (recueil des éléments utiles à l'établissement et à l'exécution des projets de bâtiment en France).

Avis du C.S.T.B sur les matériaux mis en œuvre.

Règles générales de la construction.

Règles de sécurité édictée par le ministère du travail.

Code de la construction et de l'habitation.

Code de l'urbanisme.

Prescriptions des fabricants

Avis de la commission technique du groupement des assurances.

Réglementations : incendie – acoustique – thermique.

Recommandations professionnelles du groupement des bois de France.

Règles de calcul C.B. 71.

Règles de calcul N.V.65 définissant les effets de la neige et du vent sur les constructions.

DESCRIPTIF

LOT N° 1 – TERRASSEMENT / MACONNERIE

LOT N° 2 – CHARPENTE / OSSATURE BOIS

LOT N° 3 - COUVERTURE

LOT N° 4 - MENUISERIES

LOT N° 5 - PLATRERIE / ISOLATION

LOT N° 6 - PLOMBERIE

LOT N° 7 - CARRELAGE / REVETEMENT DE SOL

1 - TERRASSEMENT / MACONNERIE

FONDATIONS / DALLE BETON

Décapage de la terre végétal sous l'emprise de la construction et mise en stock sur le terrain y/c remise en forme sur le terrain en fin de chantier.

Fouilles en rigoles en terrain ordinaire

Semelles en béton armé dosé à 300 kg en fond de fouilles y/c béton de propreté.

Maçonnerie en parpaing semi-plein de 20 cm sur deux rangs (suivant adaptation hors gel).

Enduit du soubassement au mortier d'étanchéité type « THOROCYL » ou équivalent.

Dalle de béton dosé à 350 kg y/c planelles, remblais, polyan, isolant, treillis soudé et renfort sous dalle

Fourniture et pose de tuyaux en P.V.C de diamètre approprié pour évacuation des EU, EV .

2 - CHARPENTE / OSSATURE BOIS

OSSATURE BOIS

Lisse basse en bois dure traité autoclave classe IV, section 45/120, posé sur un feutre bitumé, l'ensemble est maintenu par des chevilles métallique.

Ossature en bois traité, section 45/120, contreventement OSB de 9 mm, pare-pluie, tasseaux de 22/40, bardage en bois 19 / 147 mm. (réf. Silverwood™ EXTRA)

Lisse haute, section 45/120

CHARPENTE NON ASSEMBLEE

Charpente non assemblée en sapin du nord traité comprenant :
Pannes en 75/250, chevrons en 55/75, sablières en 75/100 ainsi que tous support nécessaire à la finition de l'ensemble et à la réalisation de la couverture.
L'ensemble des bois apparents sera rabotés et traités de façon à recevoir une finition lasure ou peinture.
Bandeau de saillie en PVC blanc, sous face de toiture en lambris PVC blanc.

SOLIVAGE PORTEUR / PLANCHER

Solivage en sapin du nord traité comprenant : longrines, soliveaux et étrésillon en 75/200 tasseaux en 50/50. Entre axe 0,50 maxi . L'ensemble des bois apparent sera rabotés et traités pour recevoir une finitions lasure ou peinture.
Lambris 10 mm en pose inversé sur les soliveaux. OSB 16 mm rainuré, bouveté. Fixation par visserie approprié.

ESCALIER

Escalier à un quartier tournant comprenant : marches, limons, crémaillères, poteaux et main courantes avec balustres
Garde-corps comprenant : lisses basses, main courantes, poteaux et balustres.
L'ensemble sera traité de façon à recevoir une finition vernis.

4 - MENUISERIES

OUVERTURES EXTERIEURES

Ouvertures extérieures en aluminium laqué blanc à rupture thermique totale, vitrage grand jour 4/16/4, pose en tunnel sur pré-cadre bois de 65/25. Rejet d'eau et larmier par bavette alu. Etanchéité sur joint et fond de joint.

Châssis coulissant

Salon	200 x 135 = 1
	200 x 215 = 1

Chambre	200 x 135 = 1
	150 x 135 = 1

Ouvrant à la française

Salle d'eau	80 x 105 = 1
-------------	--------------

FERMETURES

Volet roulant avec sous face PVC blanc, coulisse et lame finale en aluminium laqué blanc, verrouillage automatique, à commande électrique.

Coffre VR en CP CTBX 15 mm

MENUISERIES INTERIEURES

Porte intérieure y/c ferrage et ajustage.

83/204	poussant gauche = 2
	poussant droit = 1

73/204	poussant gauche = 1
--------	---------------------

REVETEMENT DE SOL

Parquet contrecollé en pose collée sur chape ciment lissé y/c sous face et plinthe pour le séjour, la chambre et le dégagement.

Parquet contrecollé en pose flottante sur sous face en phaltex y/c plinthe pour l'ensemble de la mezzanine.

5 - PLATRERIE / ISOLATION

ISOLATION


Isolation des murs périphériques avec un isolant de type « laines de chanvre 120 mm » et pare vapeur.

Isolation des rampants et plafonds avec un isolant de type « laines de chanvre 240 mm » et pare vapeur.

Isolation des cloisons de distributions avec un isolant de type « laines de chanvre 45 mm » sans pare vapeur.

Examen et spécialité	BEP Métiers du bois	Code
Intitulé de l'épreuve		10 020
	EP1 Etude technologique et préparation	N° de page / total
		2/8

AGRANDISSEMENT D'UNE MAISON A USAGE D'HABITATION

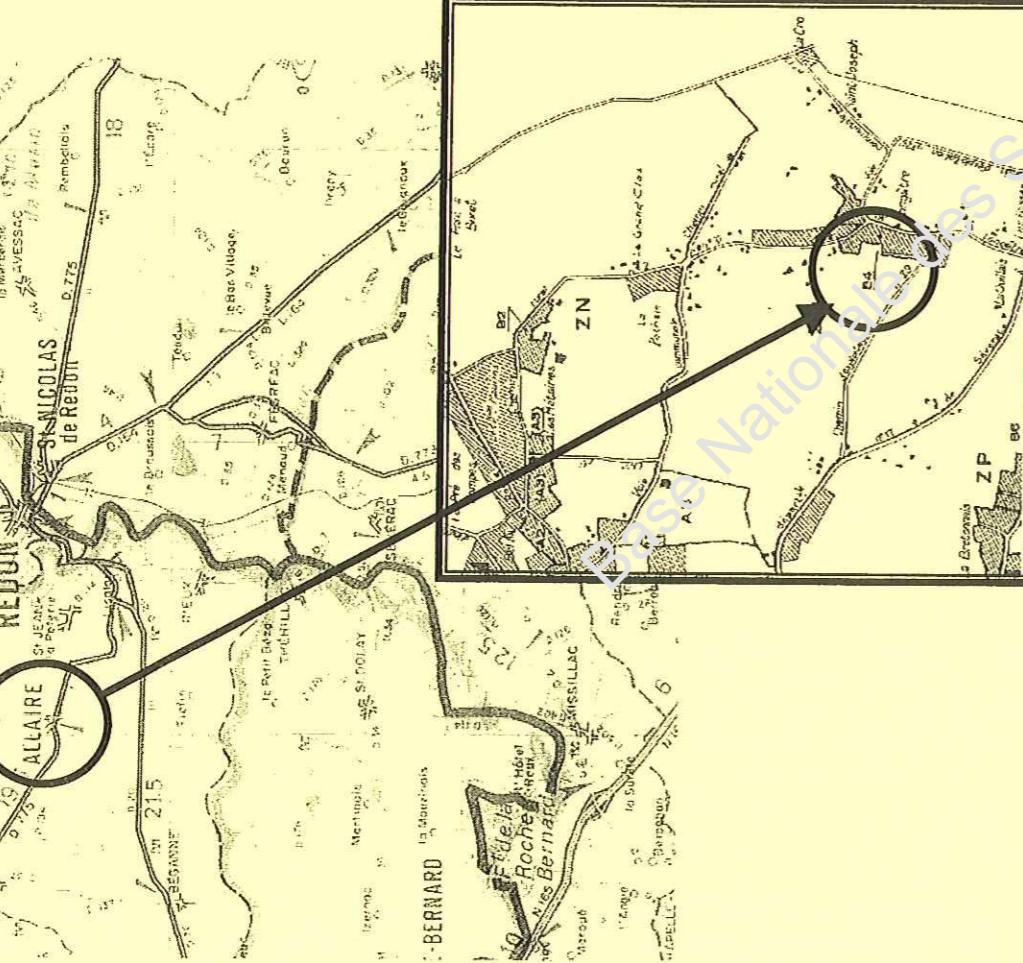

Propriété de :

Mr LAGADEC Yvon
et
Mme TREGUETEL Emeline
Lieu dit : Langatre
56 150 ALLAIRE

DOSSIER DE PERMIS DE CONSTRUIRE

Références cadastrales

Section : ZO
Parcelle n° : 41 a
Superficie : 4 200 m²

SHOB : RDC EXISTANT = 54,09 m ²	- RDC PROJETÉ = 106,90 m ²
SHOB : Etage EXISTANT = 0 m ²	- Etage PROJETÉ = 30,83 m ²
SHON : RDC EXISTANT = 54,09 m ²	- RDC PROJETÉ = 106,90 m ²
SHON : Etage EXISTANT = 0 m ²	- Etage PROJETÉ = 13,33 m ²
Surface habitable = 107,22	

Fait le : 17 mai 2008	ETAT DES LIEUX :
Echelle : 1:200 - 1:100 - 1:50 - 1:75	EXTRAIT CADASTRE - PHOTO FACADE - PLAN - COUPE
Modifié le :	ETAT PROJETÉ :
	INTEGRATION - PLAN DE MASSE FACADES IMPLANTATION - COUPES

Références cadastrales

Section : ZO

Parcelle n° : 41 a

Superficie : 4 200 m²

Notice paysagère



Le projet concerné se situe en dans la campagne de la commune de la commune d'Allaire.
L'habitat environnant est de type contemporain.

Le projet consiste à agrandir une habitation existante en y ajoutant un volume en Pignon SUD OUEST. La construction prévue sera en ossature bois, l'extérieur recevra un bardage bois, la toiture sera en ardoise.

Les volumes existants seront conservés dans leur globalité. Les ouvertures créées pour les besoins de l'aménagement tiendront compte de l'ensoleillement et des vis à vis.

L'ensemble du projet sera de nature à s'intégrer avec l'habitat environnant.
Les matériaux et les coloris seront en accord avec les préconisations de la mairie.

Le raccordement des EP, EV et EU se fera aux différents réseaux prévus à cet effet.

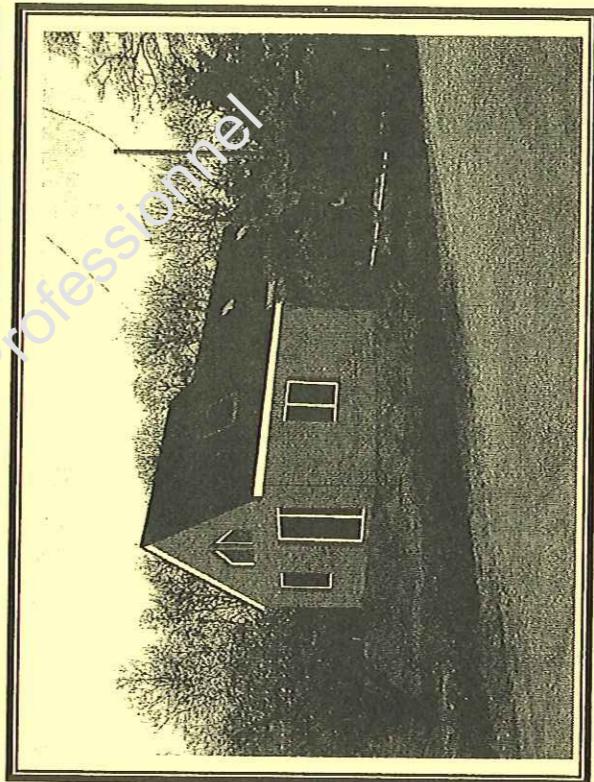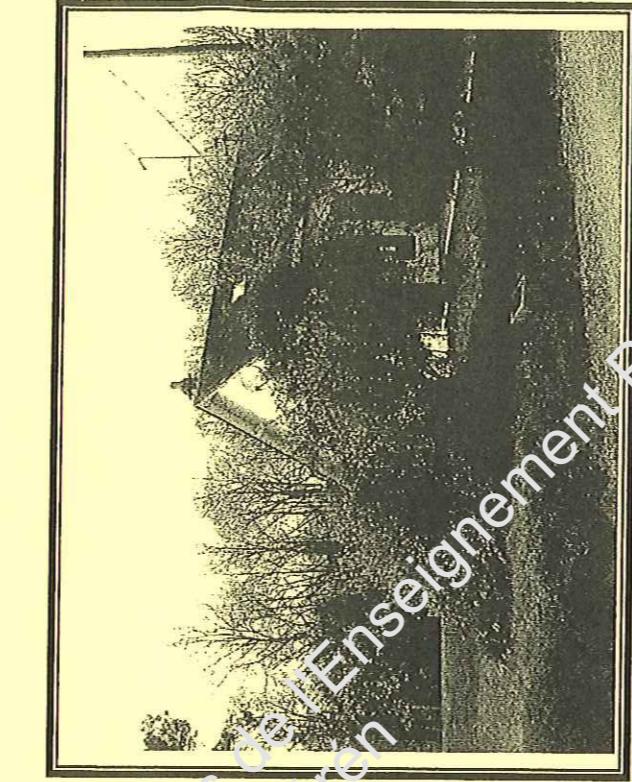

INTEGRATION PAYSAGERE

Examen et spécialité

BEP Métiers du bois


EP1 Etude technologique et préparation

Code



10 020

N° de page / total

3/8

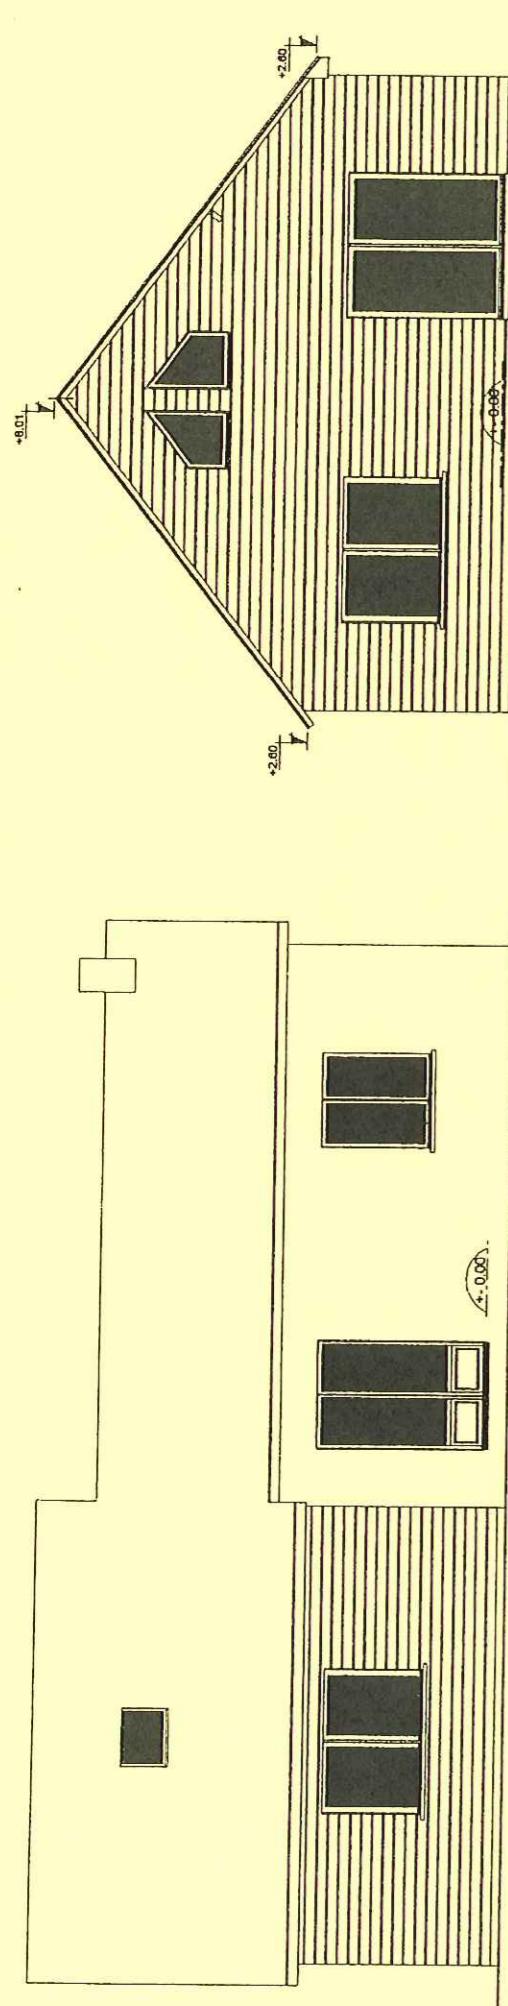

Pignon SUD OUEST

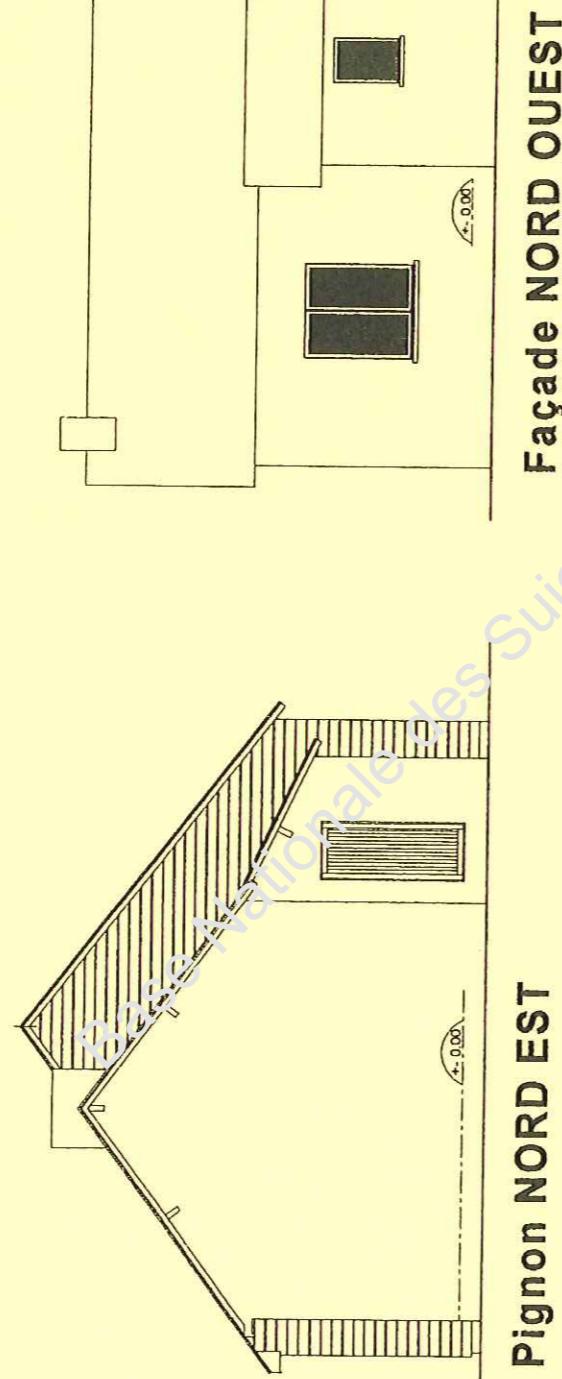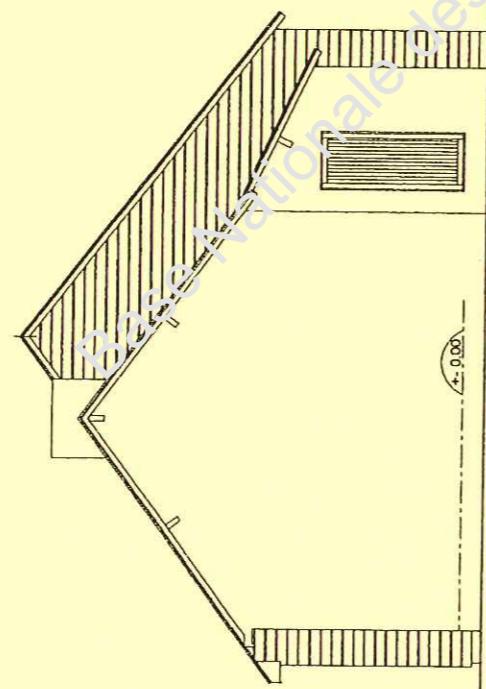


Pignon SUD OUEST

FACADES

ETAT PROJETÉ

Echelle 1/75

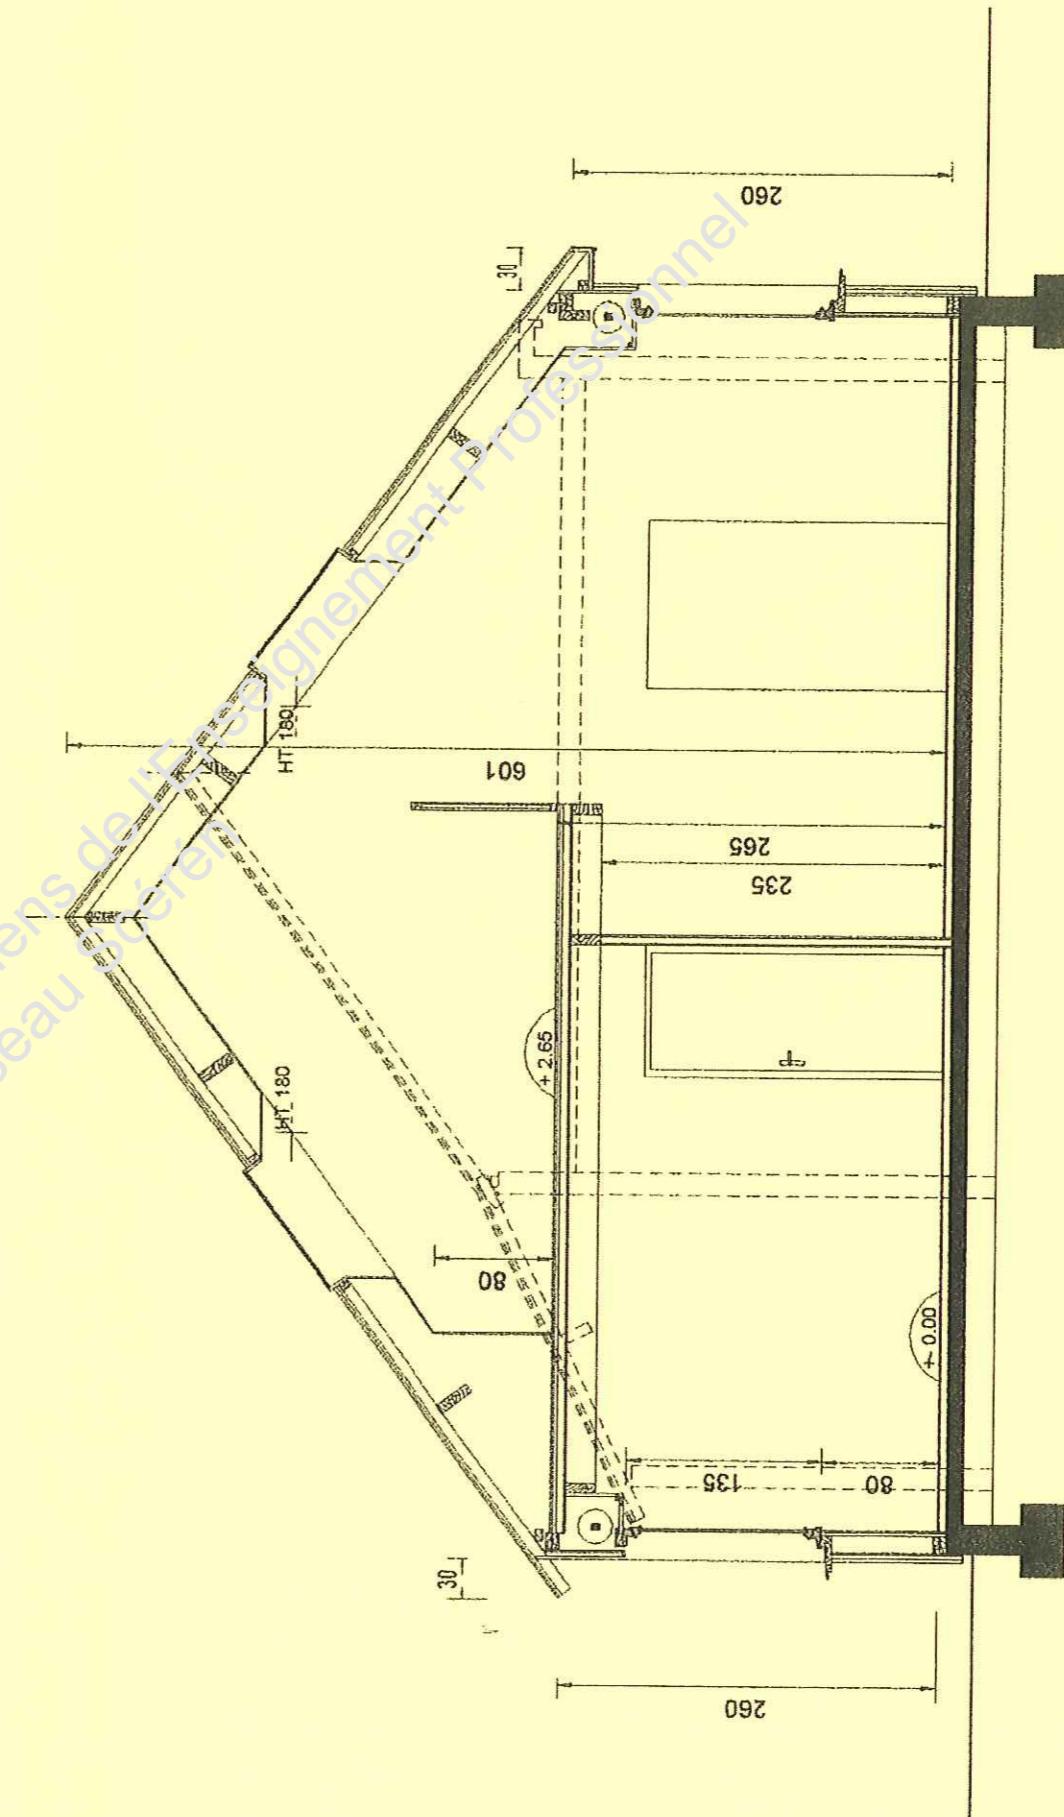


Coupe

COUPE


ETAT PROJETÉ

Echelle 1/50

Examen et spécialité	Code	10 020
BEP métiers du bois	N° de page / total	4/8
Initié de l'épreuve	EP1 Etude technologique et préparation	

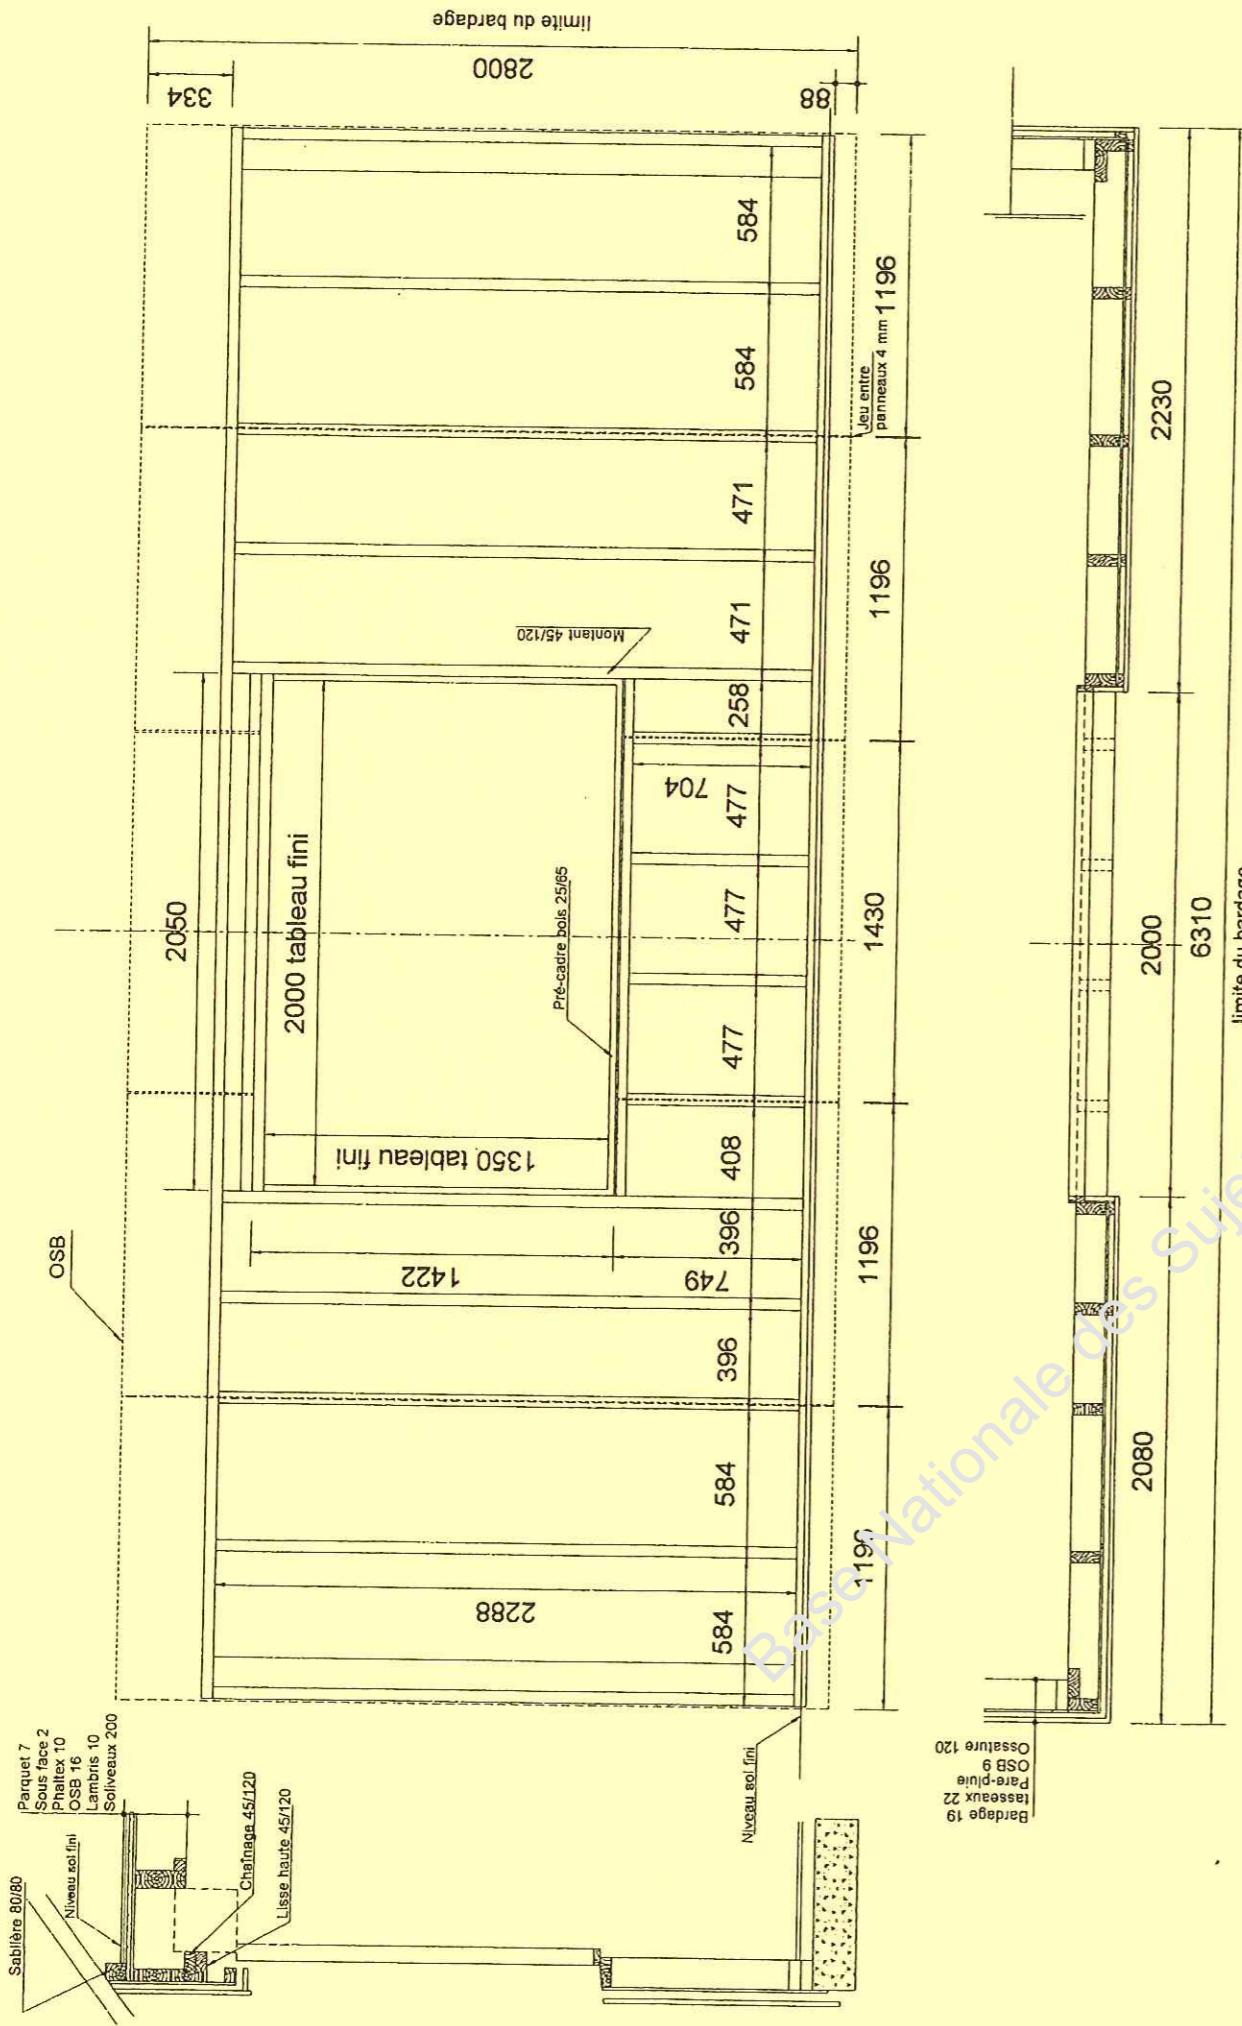


MURSID EST

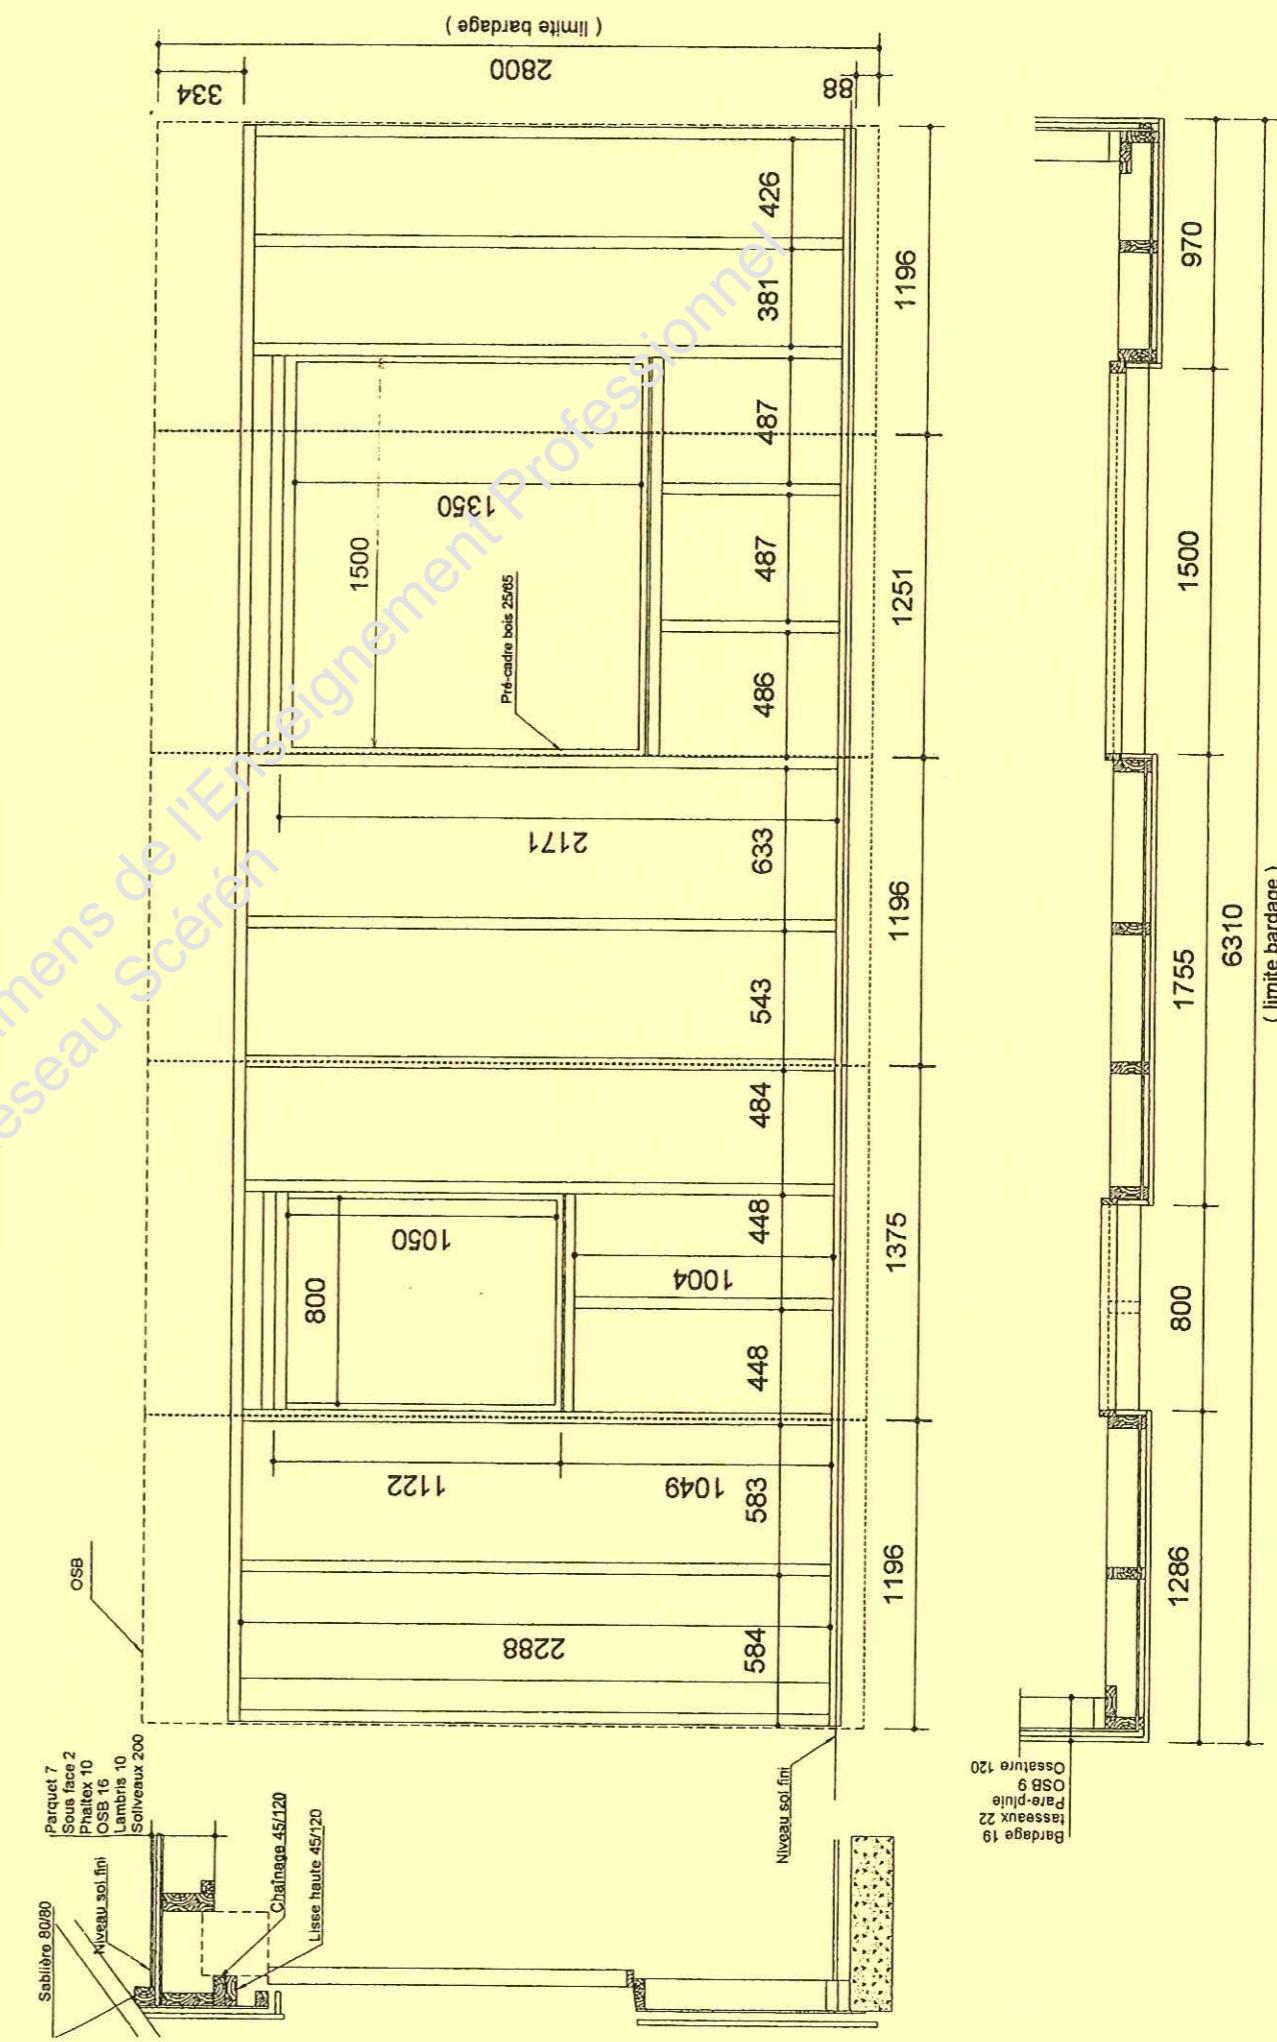


Mur Nord Ouest

Examen et spécialité	BEP métiers du bois	Code	10 020
Intitulé de l'épreuve	EP1 Etude technologique et préparation	N° de page / total	6/8

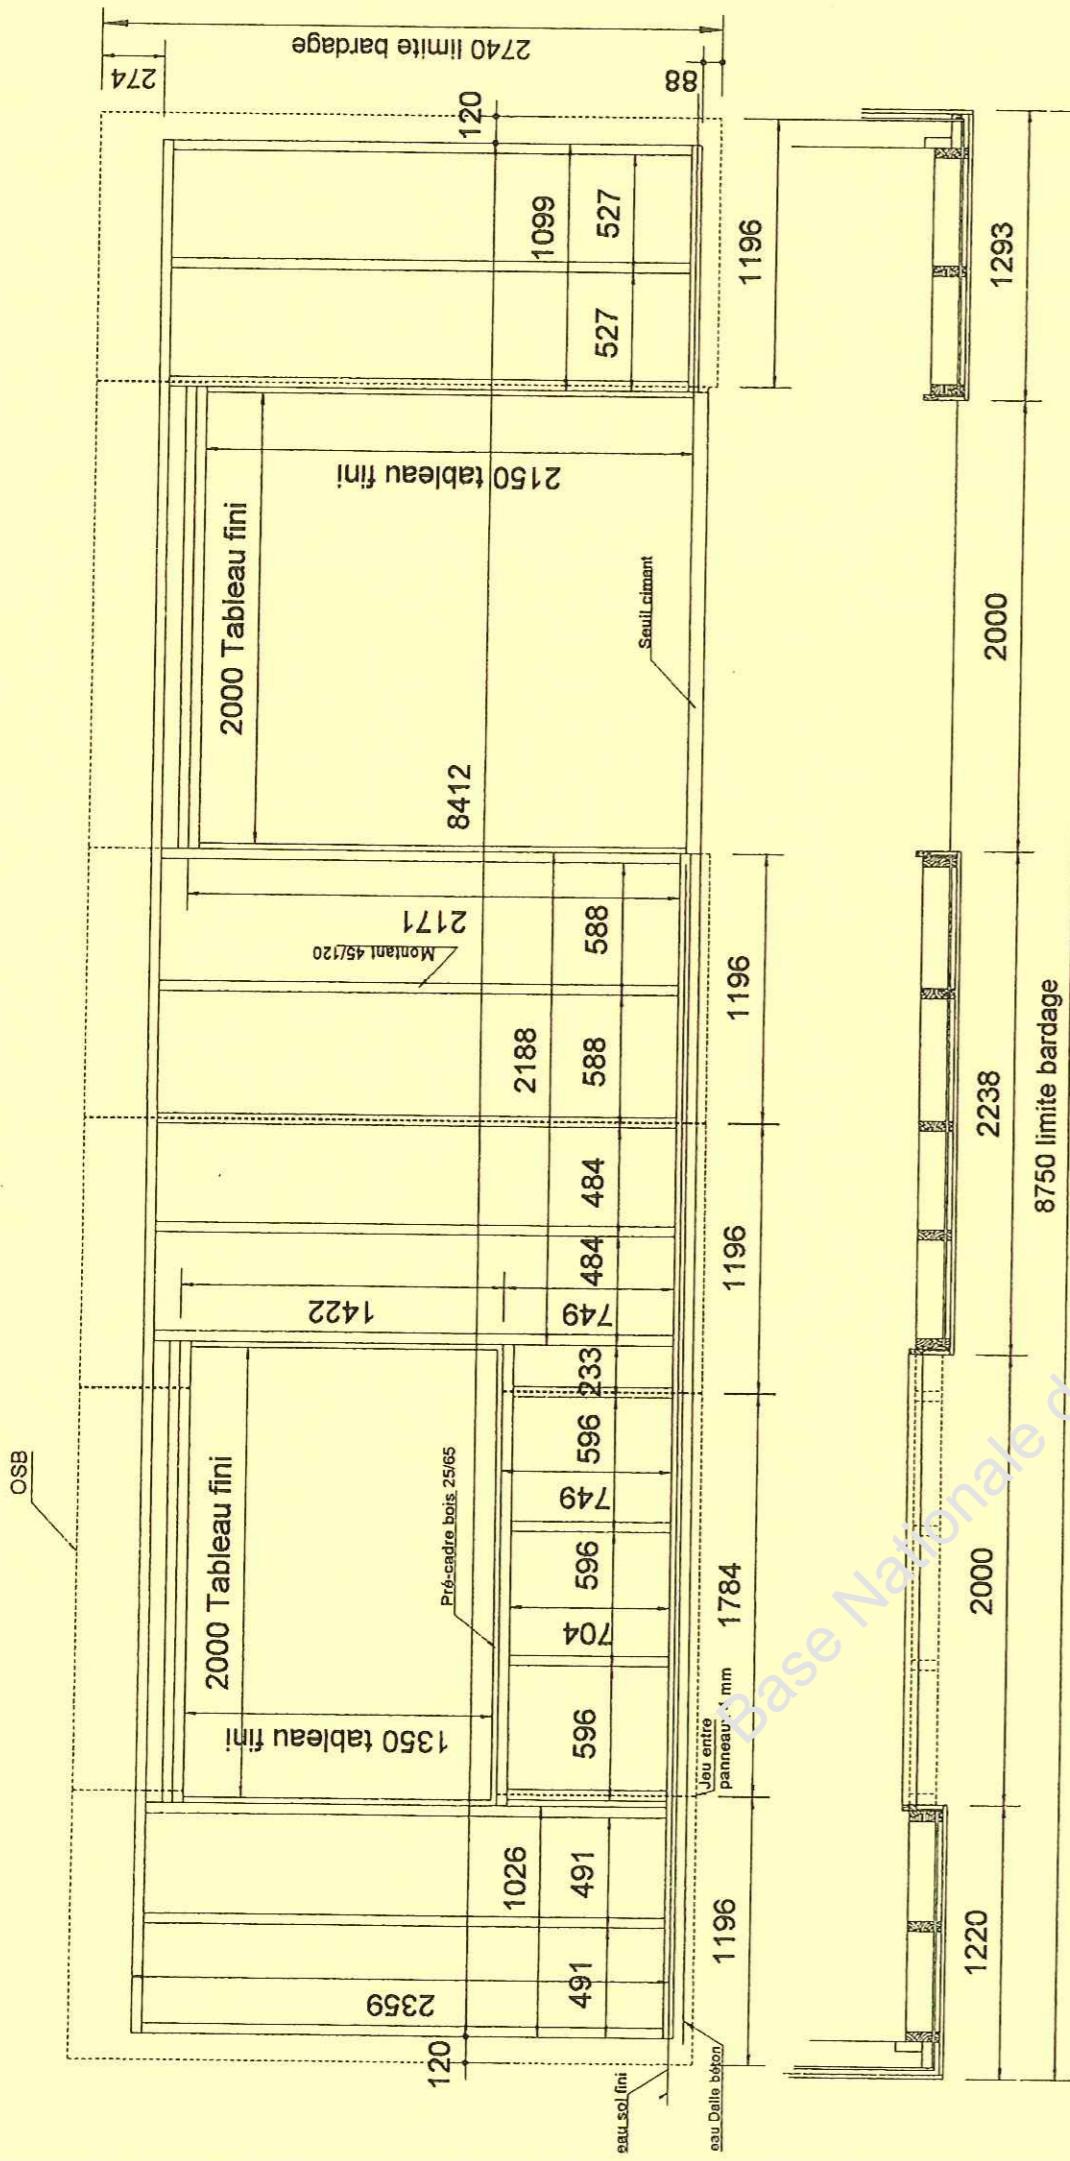


Mur Suid O'leest

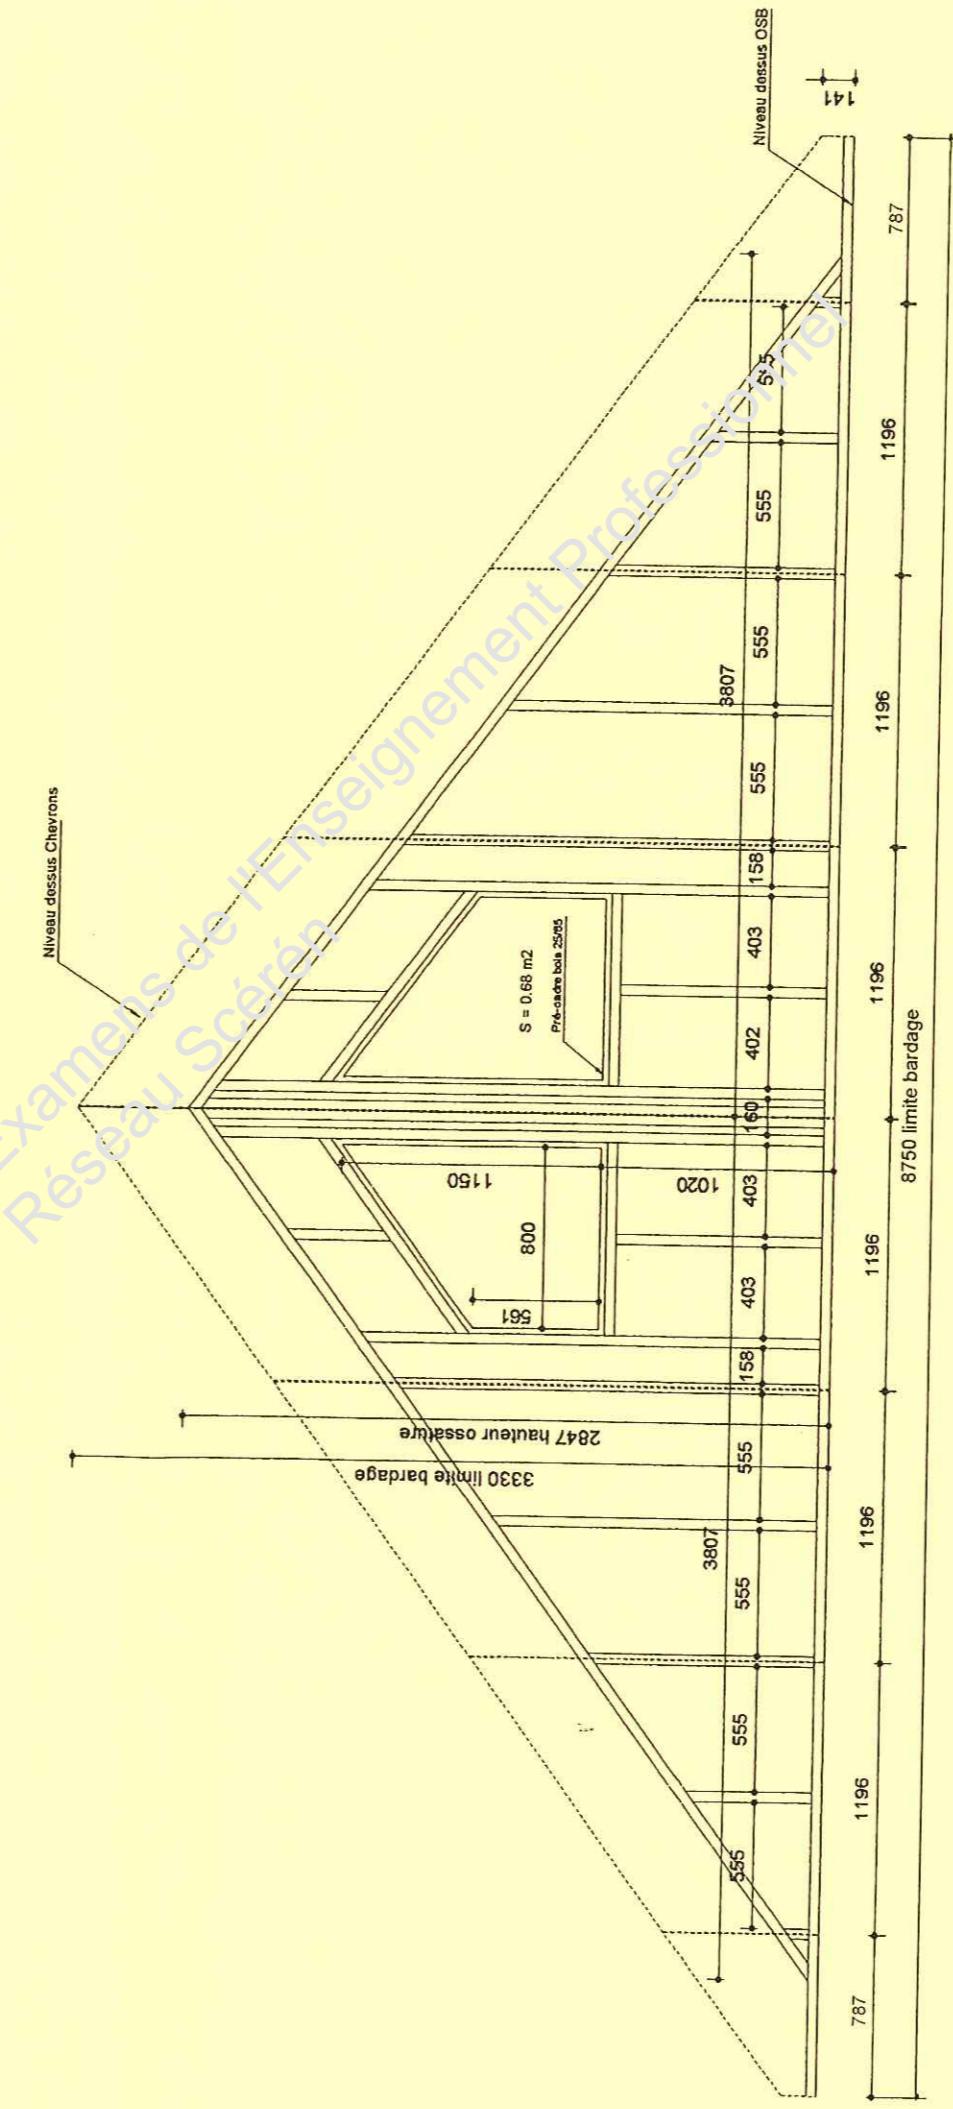



Lionard Suid Oilrest

Examen et spécialité	BEP métiers du bois	Code	10 020
Intitulé de l'épreuve	EP1 Etude technologique et préparation	N° de page / total	7/8

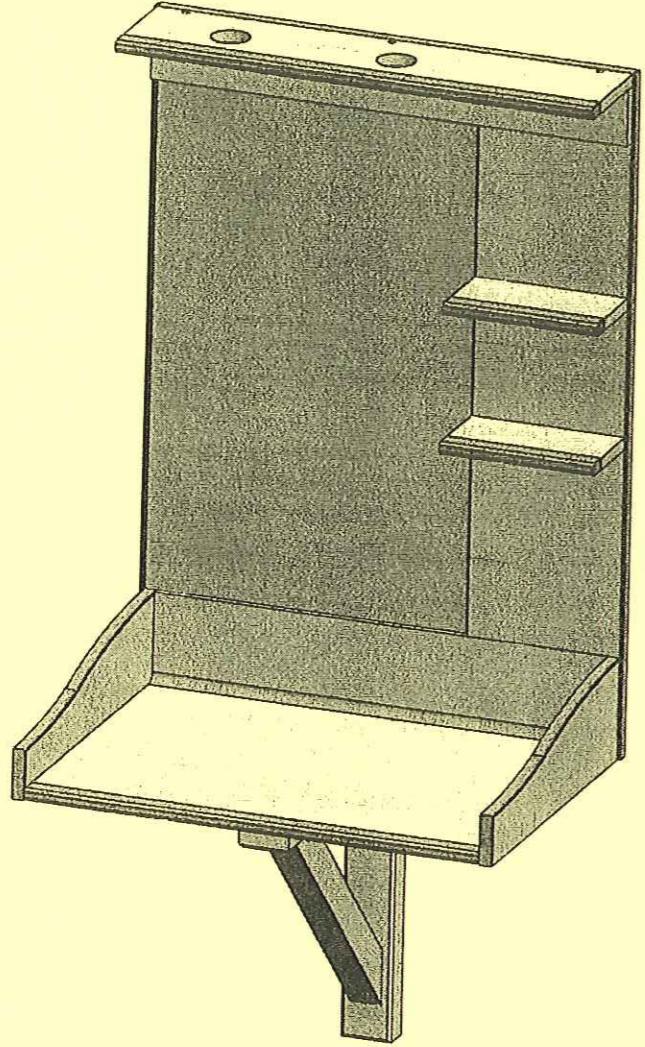


VUE EN PERSPECTIVE
ECHELLE 1:10


VUE DE DROITE
ECHELLE 1:10

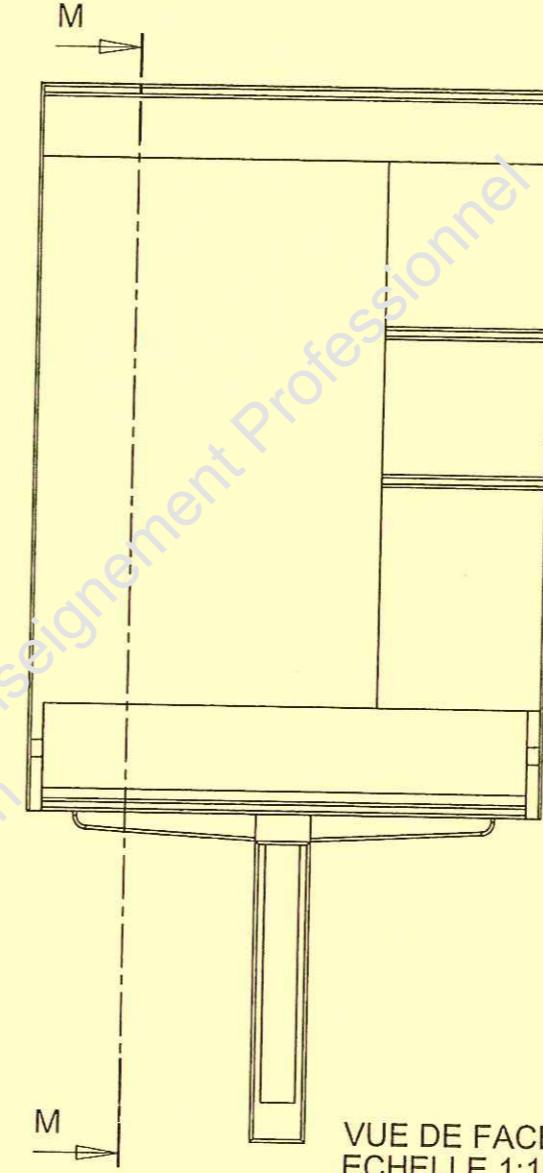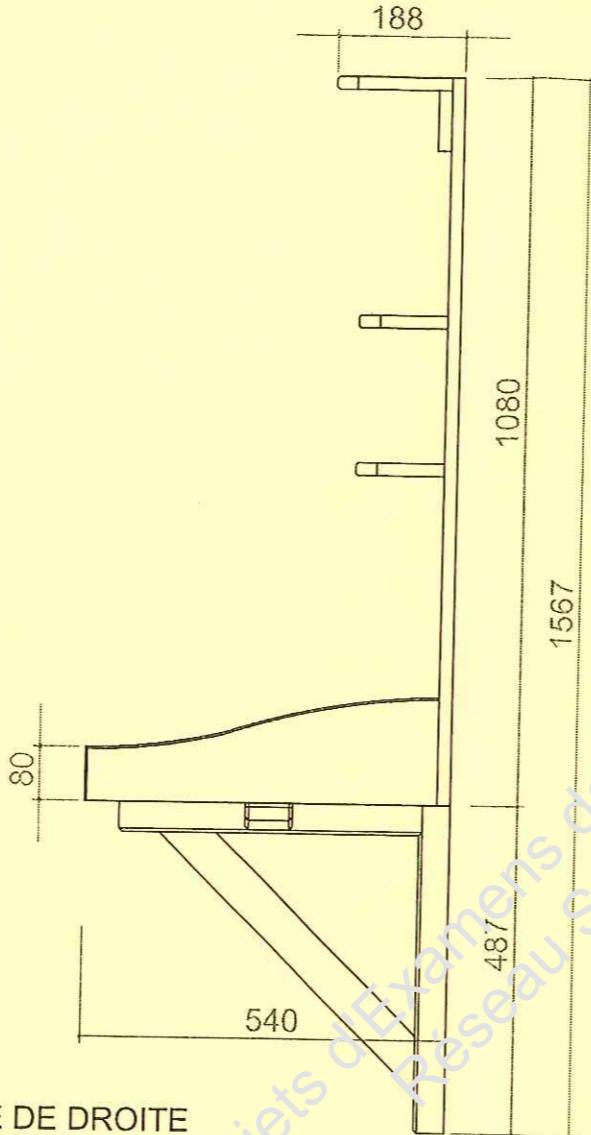

VUE DE FACE
ECHELLE 1:10

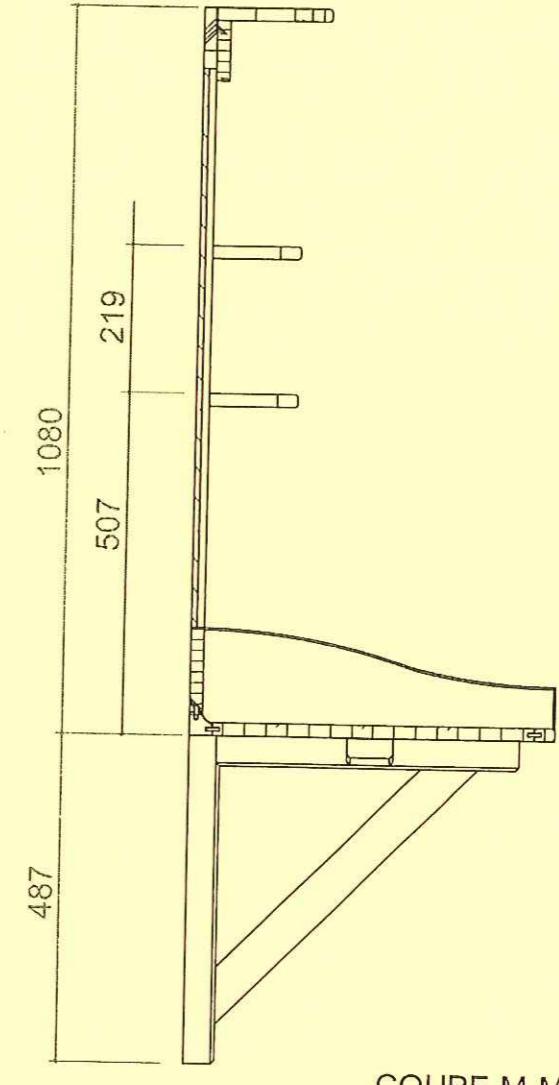

COUPE M-M

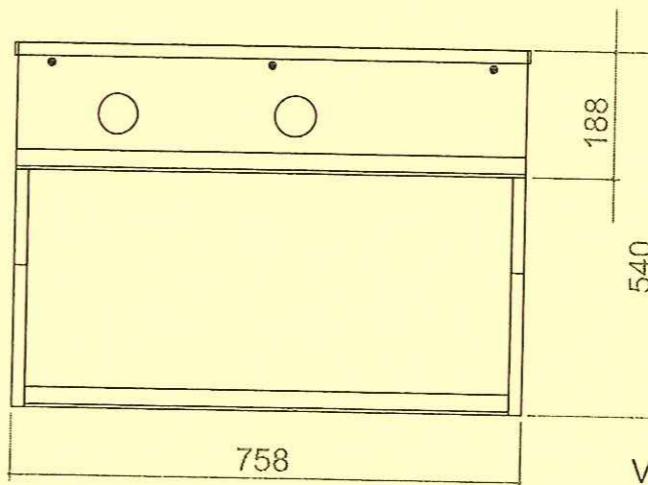

VUE DE DESSUS
ECHELLE 1:10

Examen et spécialité	BEP Métiers du bois	Code
Intitulé de l'épreuve		10 020
EP1 Etude technologique et préparation	N° de page / total	8/8